


コンクリート擁壁工 (t=15cm)

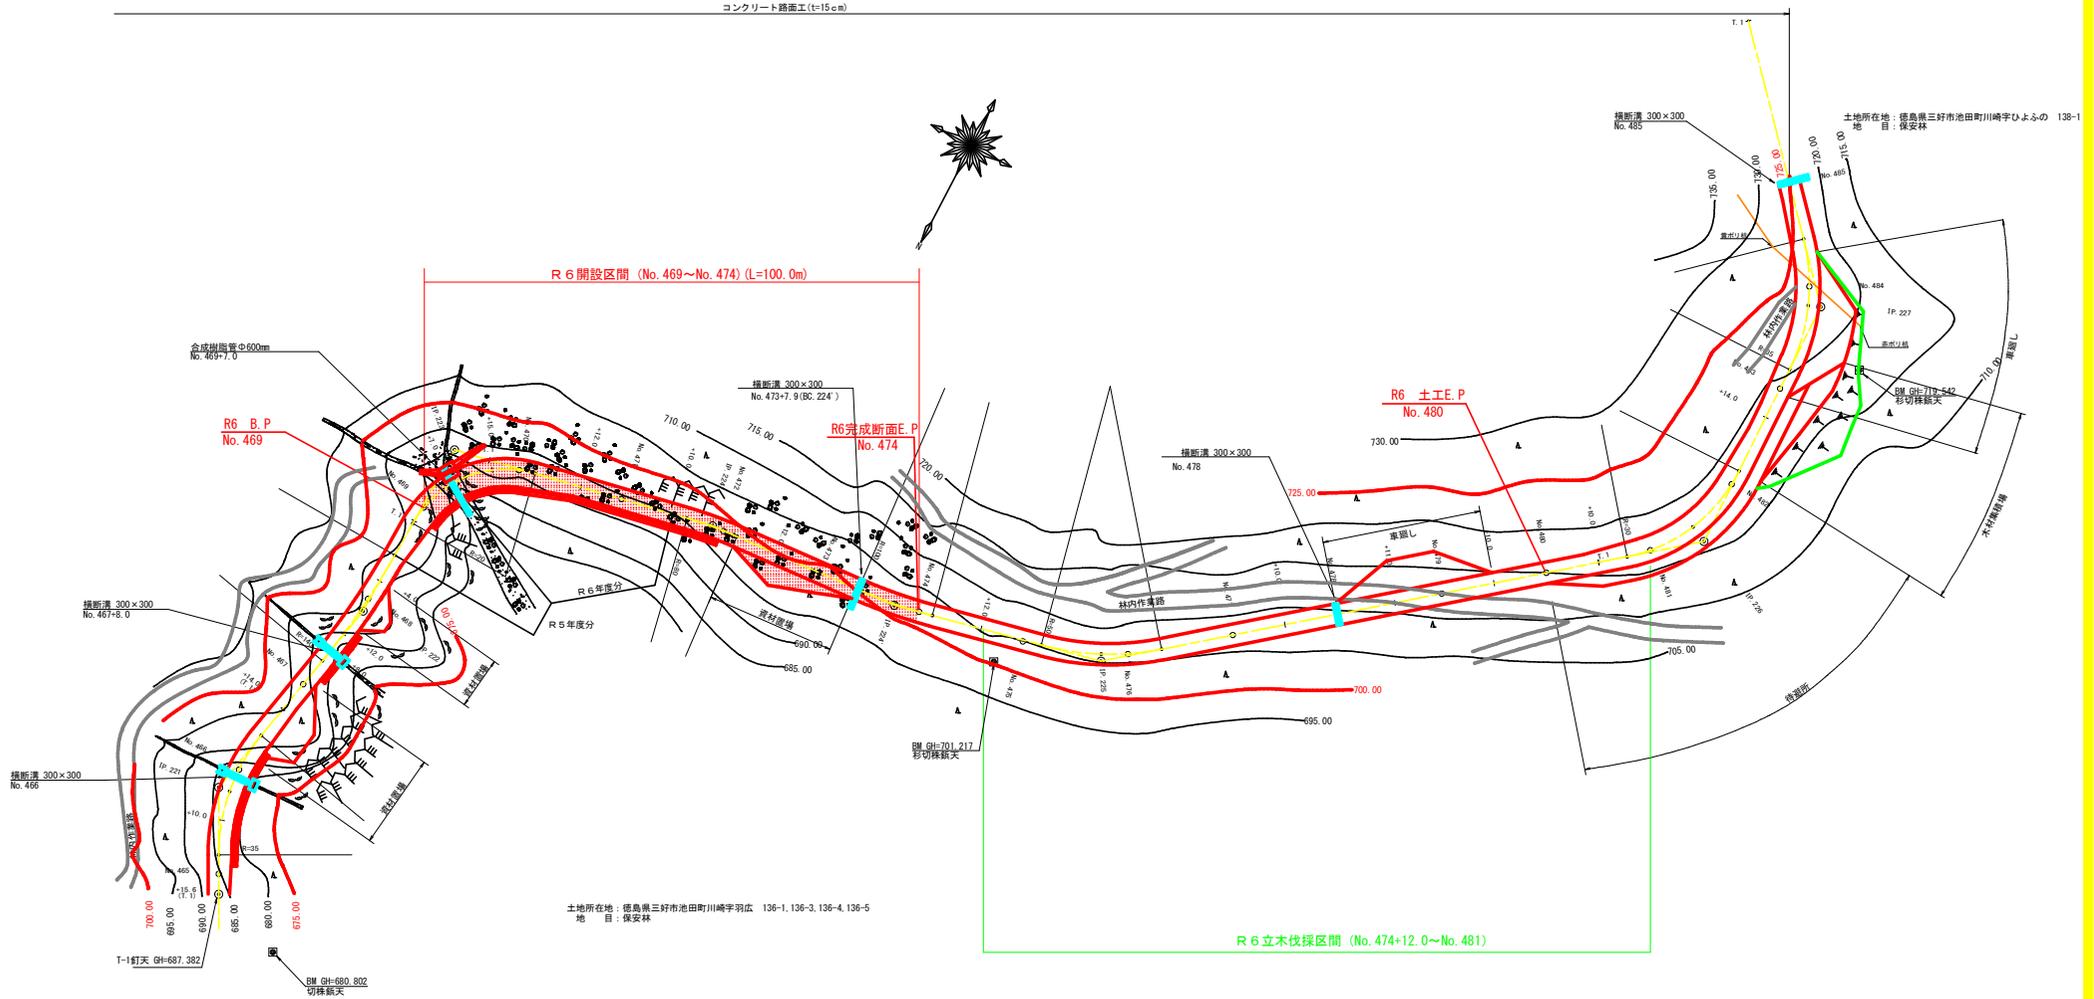

土地所在地: 徳島県三好市池田町川崎字羽広 136-1, 136-3, 136-4, 136-5  
地目: 保安林

曲線表

IP	DA	LA	R	TL	ES	CL	CL/2	片勾配	幅	IF.D
221	219-32	145-28	35.0	12.60	2.10	24.30	12.10	3.00	0.50	36.80
222	170-12	170-12	140.0	12.00	0.51	24.00	12.00	0.00	0.00	42.60
223	250-24	100-25	20.0	15.00	5.40	25.40	12.40	3.00	1.25	24.60
224	187-08	122-52	30.0	9.00	0.16	10.00	5.00	0.00	0.00	50.50
224	171-35	171-35	100.0	7.40	0.27	14.00	7.30	0.00	0.00	37.30
225	153-49	153-49	50.0	11.60	1.33	22.80	11.40	0.00	0.00	40.20
226	127-47	127-47	30.0	14.70	3.41	27.40	13.70	3.00	0.75	115.40
227	139-04	139-04	35.0	13.10	2.36	25.00	12.50	3.00	0.50	48.90


IP: 227-1.1 L: 54.992m

凡例

コンクリート擁壁工	
補強土壁工	
ブロック積工	

(当初)			
路線名	川崎開見山線 池田工区	事業名	R6三好 林野川崎開見山線池田工区 補強土壁工 (国土保環費)
林道区分	森林基幹道	級別区分	第2種1級 設計速度 20KM/H
年度	令和6年度	施工主体	徳島県
名称	平面図面	1 葉中	1 番
施工地	三好市 池田町 川崎		
縮尺	1/500	図面番号	1
審表者	設計者		
測点	NO. 464+15.6 ~ NO. 485		




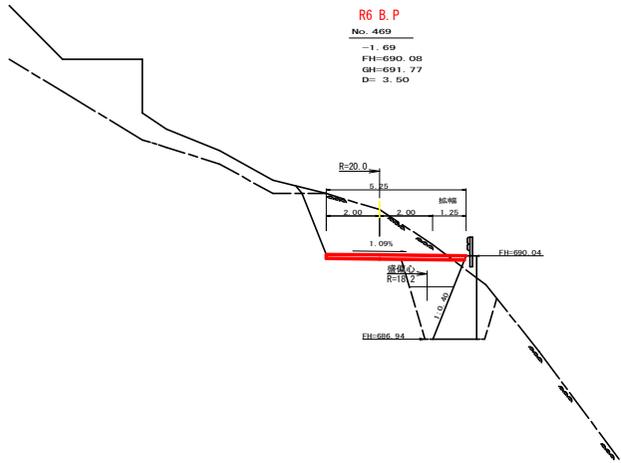

R6 B.P  
No. 469


-1.69  
FH=690.04  
GH=691.77  
D= 3.50

測点	No. 469	点間距離	3.50 m
偏心距離	(切土)	m.盛土	(7:3)
	(法面左)	m.法面右	
名称・種別・細別			
掘削(切土)	オープン	硬質土	
	カット	軟岩(比率)	(7:3)
盛土	片切	硬質土	
		軟岩(比率)	(7:3)
掘削(床底)	路床盛土		0.00
	路体盛土		0.00
	補強盛土		-
埋戻し	埋戻(前)	硬質土	
	埋戻(後)	軟岩(比率)	(7:3)
法面	法面保護工	硬質土	
	機械整形	軟岩1(A)	
土羽	削取整形	硬質土	
	掘削(側溝堀)	軟岩(比率)	(7:3)
路面工	コンクリート	(t=15cm)	5.25

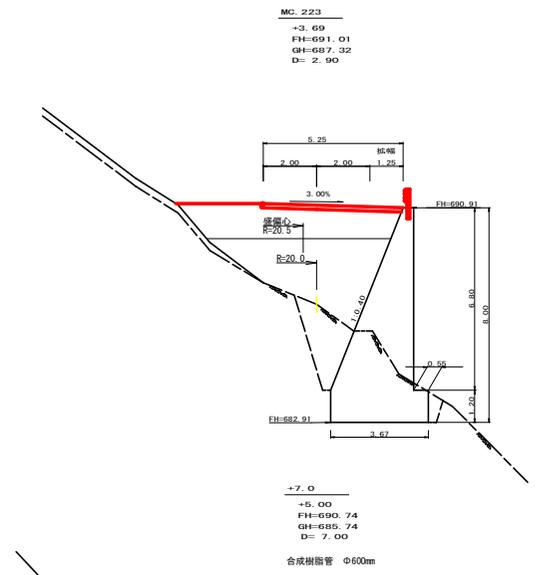

MC. 223  
+3.69  
FH=681.01  
GH=687.32  
D= 2.90

測点	MC. 223	点間距離	2.90 m
偏心距離	(切土)	m.盛土	(10:0)
	(法面左)	m.法面右	
名称・種別・細別			
掘削(切土)	オープン	硬質土	
	カット	軟岩(比率)	(10:0)
盛土	片切	硬質土	-
		軟岩(比率)	(10:0)
掘削(床底)	路床盛土		8.90
	路体盛土		12.40
	補強盛土		-
埋戻し	埋戻(前)	硬質土	-
	埋戻(後)	軟岩(比率)	(7:3)
法面	法面保護工	硬質土	-
	機械整形	軟岩1(A)	-
土羽	削取整形	硬質土	-
	掘削(側溝堀)	軟岩(比率)	(7:3)
路面工	コンクリート	(t=15cm)	5.25

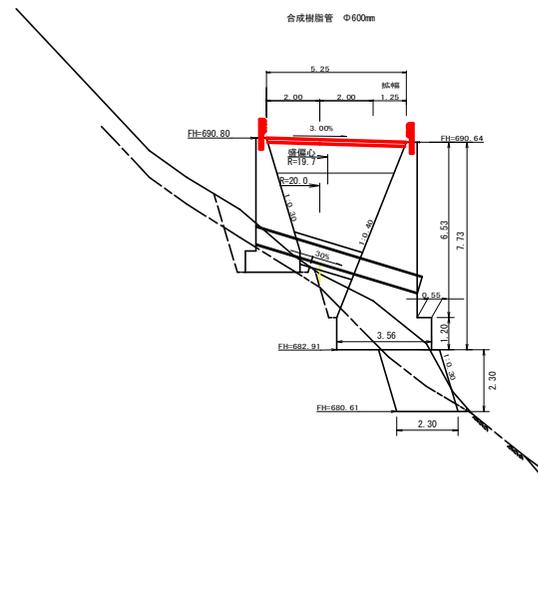

+7.0  
+5.00  
FH=690.74  
GH=685.74  
D= 7.00  
合成樹脂管 Φ600mm


測点	+7.0	点間距離	7.00 m
偏心距離	(切土)	m.盛土	(10:0)
	(法面左)	m.法面右	
名称・種別・細別			
掘削(切土)	オープン	硬質土	
	カット	軟岩(比率)	(10:0)
盛土	片切	硬質土	-
		軟岩(比率)	(10:0)
掘削(床底)	路床盛土		5.20
	路体盛土		9.10
	補強盛土		-
埋戻し	埋戻(前)	硬質土	-
	埋戻(後)	軟岩(比率)	(7:3)
法面	法面保護工	硬質土	-
	機械整形	軟岩1(A)	-
土羽	削取整形	硬質土	-
	掘削(側溝堀)	軟岩(比率)	(7:3)
路面工	コンクリート	(t=15cm)	5.25

(概略)			
路線名	川崎開見山線 池田工区	事業名	R6三林 林間川崎開見山線池田 区好市(建設工事)(閉鎖区間)
林道区分	森林基幹道	級別区分	第2種1級
年度	令和 6 年度	設計速度	20KM/H
名称	横断路面	9 葉中	1 番
施工地	三好市 池田町 川崎		
縮尺	1/100	図面番号	3
審表者	設計者		
測点	NO. 469 ~ NO. 469+9 (MC. 223)		


測点	No. 470	点間距離	5.00 m	
偏心距離	(切土)	m.盛土	4.60 m	
	(法面左)	m.法面右	m	
名称・種別・細別				
掘削 (切土)	オープン	硬質土		
	カット	軟岩(比率)	(10:0)	(10:0)
盛土	片切	硬質土	-	-
		軟岩(比率)	(10:0)	(10:0)
埋戻し	路床盛土	-	5.90	5.70
	路体盛土	-	2.40	2.60
	補強盛土	-	-	-
掘削 (床掘)	埋戻(前)	硬質土	-	-
	埋戻(後)	軟岩(比率)	-(10:0)	-(10:0)
法面	埋戻(前)	埋戻C	11.60	10.90
	埋戻(後)	硬質土	-	-
	法面保護工	軟岩1(A)	-	-
	機械整形	硬質土	-	-
土羽	削取整形	硬質土	-	-
	掘削 (側溝掘)	軟岩(比率)	-	-
路面工	コンクリート	(t=15cm)	5.25	5.25

測点	EC. 223	点間距離	3.30 m	
偏心距離	(切土)	m.盛土	3.00 m	
	(法面左)	m.法面右	m	
名称・種別・細別				
掘削 (切土)	オープン	硬質土		
	カット	軟岩(比率)	(10:0)	(10:0)
盛土	片切	硬質土	-	-
		軟岩(比率)	(10:0)	(10:0)
埋戻し	路床盛土	-	5.50	-
	路体盛土	-	1.40	-
	補強盛土	-	-	-
掘削 (床掘)	埋戻(前)	硬質土	-	-
	埋戻(後)	軟岩(比率)	-(10:0)	-(10:0)
法面	埋戻(前)	埋戻C	11.20	-
	埋戻(後)	硬質土	-	-
	法面保護工	軟岩1(A)	-	-
	機械整形	硬質土	-	-
土羽	削取整形	硬質土	-	-
	掘削 (側溝掘)	軟岩(比率)	-	-
路面工	コンクリート	(t=15cm)	5.09	-

測点	+15.0	点間距離	5.10 m	
偏心距離	(切土)	m.盛土	4.90 m	
	(法面左)	m.法面右	m	
名称・種別・細別				
掘削 (切土)	オープン	硬質土		
	カット	軟岩(比率)	(10:0)	(10:0)
盛土	片切	硬質土	-	-
		軟岩(比率)	(10:0)	(10:0)
埋戻し	路床盛土	-	6.80	-
	路体盛土	-	5.10	-
	補強盛土	-	-	-
掘削 (床掘)	埋戻(前)	硬質土	-	-
	埋戻(後)	軟岩(比率)	-(10:0)	-(10:0)
法面	埋戻(前)	埋戻C	12.90	-
	埋戻(後)	硬質土	-	-
	法面保護工	軟岩1(A)	-	-
	機械整形	硬質土	-	-
土羽	削取整形	硬質土	-	-
	掘削 (側溝掘)	軟岩(比率)	-	-
路面工	コンクリート	(t=15cm)	5.25	-

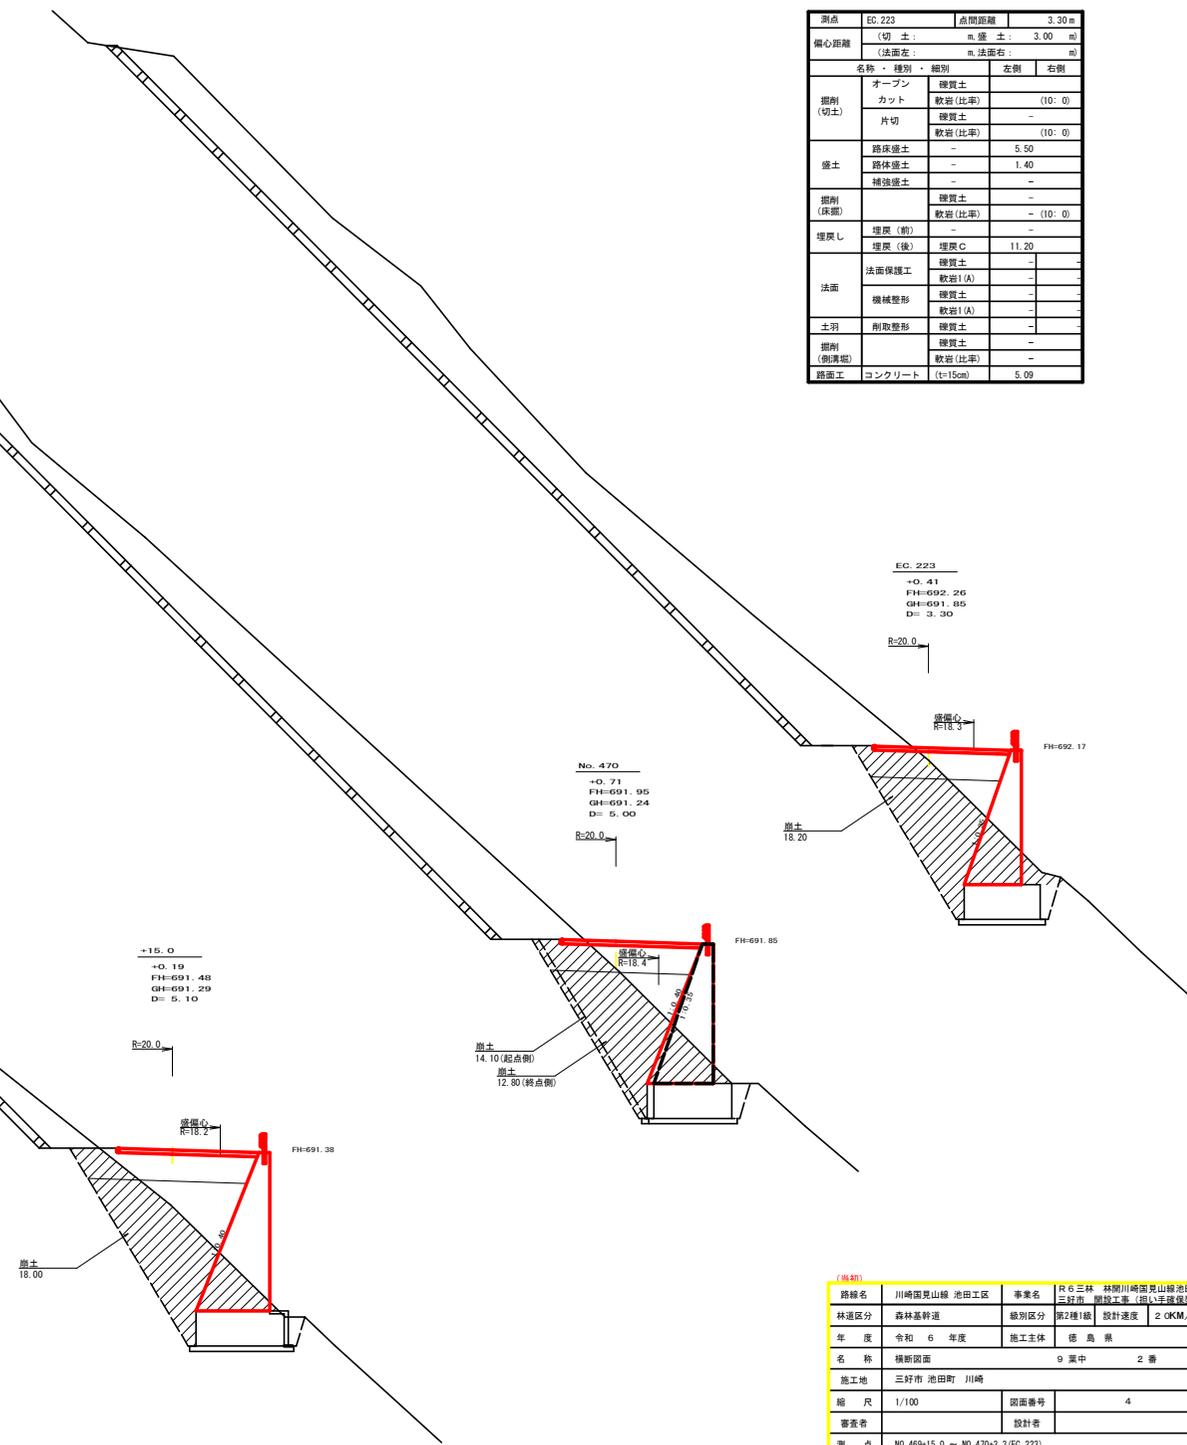

(抜粋)				
路線名	川崎園見山線 池田工区	事業名	R6三林 林間川崎園見山線池田 三好市 設計工事(側溝埋戻工)	
林道区分	森林基幹道	級別区分	第2種1級 設計速度 20KM/H	
年度	令和 6 年度	施工主体	徳島県	
名称	横断路面	9 葉中	2 番	
施工地	三好市 池田町 川崎			
縮尺	1/100	図面番号	4	
審表者	設計者			
測点	NO. 469+15.0 ~ NO. 470+3.3 (EC. 223)			

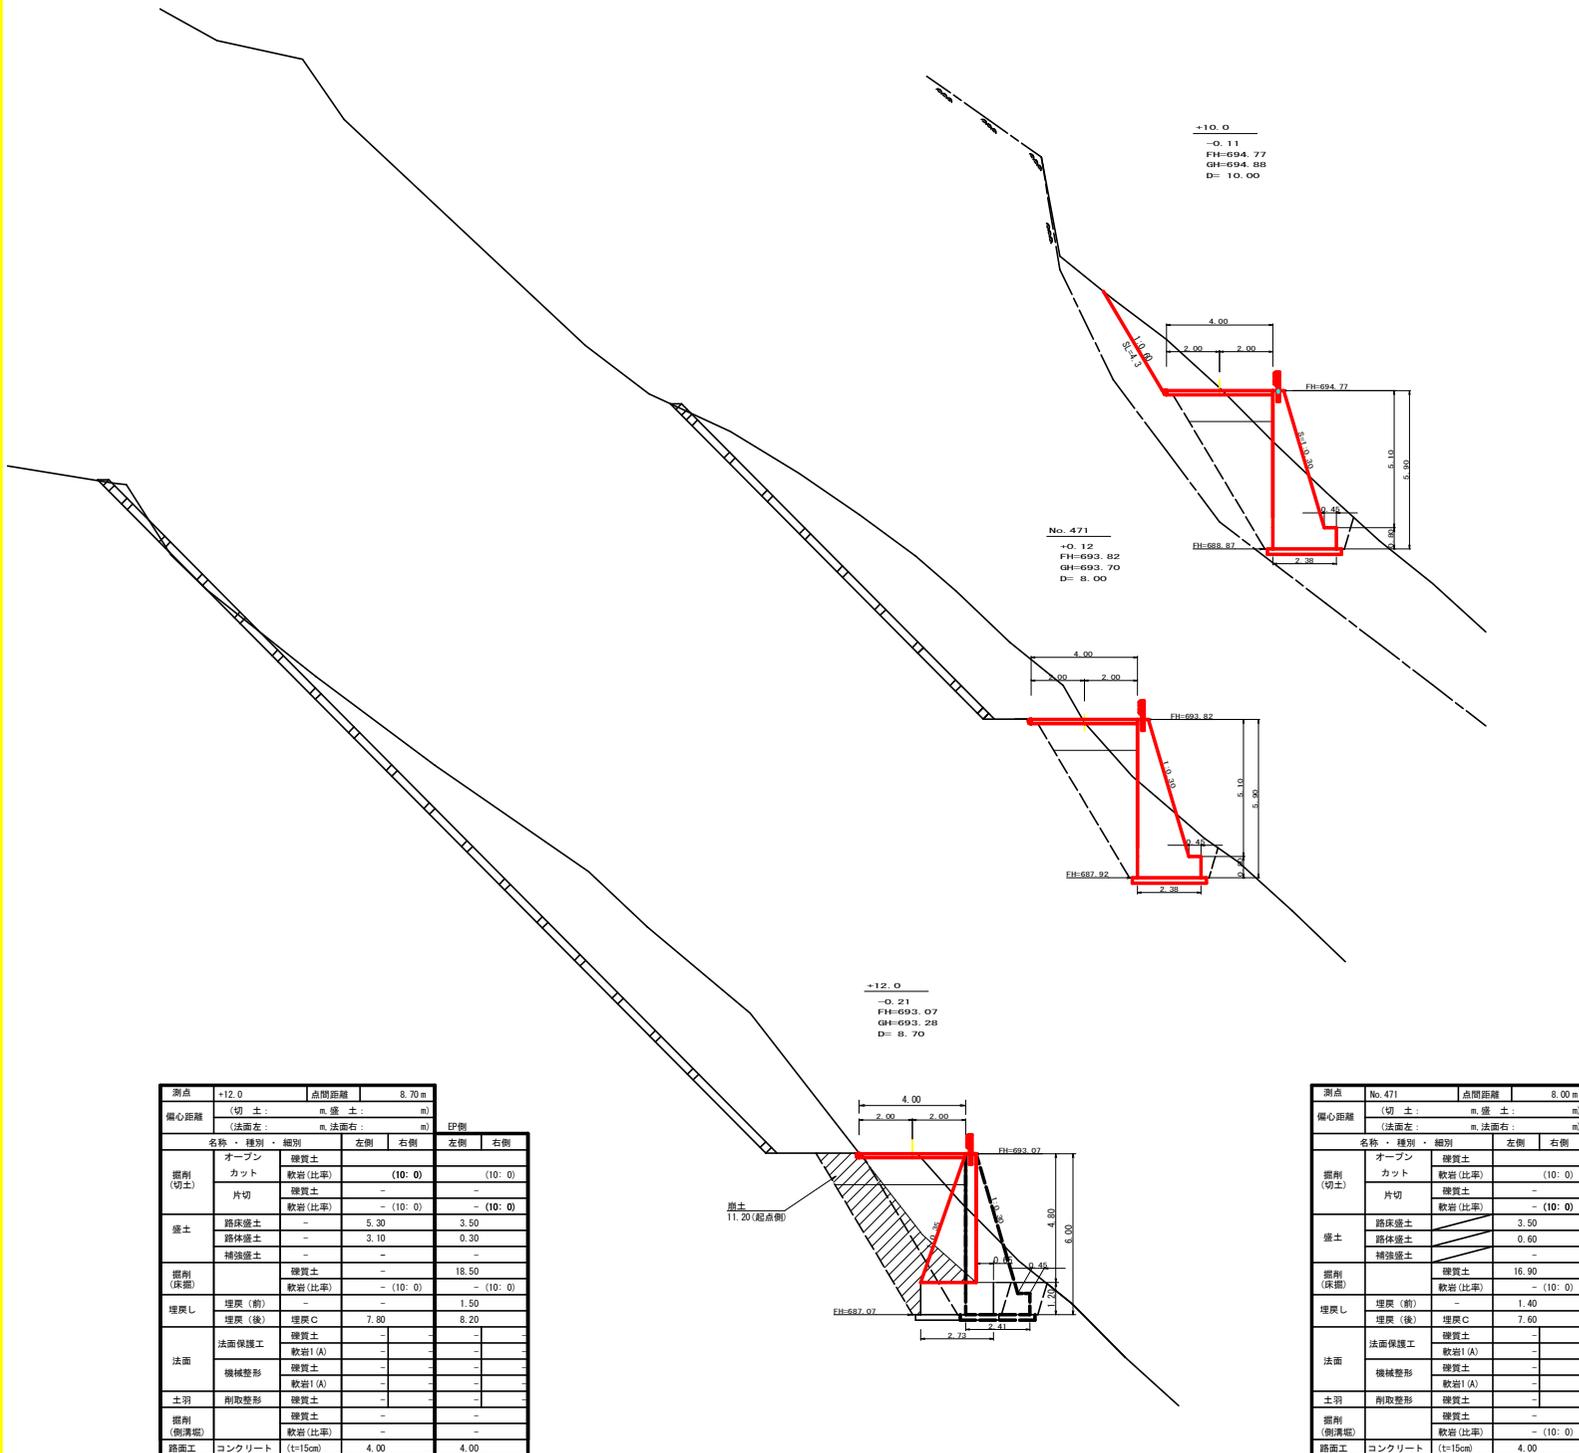


土量計算書 (前土)

測点	距離 (m)	断面	平均断面	数量	砕質土 m <sup>3</sup>
No. 469+15.0		18.00			
		18.00			
No. 470 (起点側)	5.00	14.10	16.05	80.25	
No. 470 (終点側)	0.00	12.80			
		12.80			
EC. 223	3.30	18.20	15.90	51.15	
		18.20			
No. 470+12.0	8.70	11.20	14.70	127.89	
					259.29
合計	259.29	/	1.25		207.43
積込・運搬	207.43	×	0.95	=	197.06

測点	+10.0	点間距離	10.00m
偏心距離	(切土: m. 盛土: m)		
	(法面左: m. 法面右: m)		
名称・種別・細別		左側	右側
掘削 (切土)	オープンカット	砕質土 (10:0)	
	片切	砕質土 (10:0)	
盛土	路床盛土	3.50	
	路体盛土	0.30	
	補強盛土	-	
掘削 (床掘)		18.30	
埋戻し	埋戻 (前)	0.30	
	埋戻 (後)	埋戻C 7.60	
法面	法面保護工	砕質土 4.30	
	機械整形	砕質土 4.30	
土羽	削取整形	砕質土 -	
掘削 (側溝掘)		砕質土 (比率) - (10:0)	
路面工	コンクリート (t=15cm)	4.00	


測点	+12.0	点間距離	8.70m
偏心距離	(切土: m. 盛土: m)		
	(法面左: m. 法面右: m)		
名称・種別・細別		左側	右側
掘削 (切土)	オープンカット	砕質土 (10:0)	(10:0)
	片切	砕質土 -	-
盛土	路床盛土	5.30	3.50
	路体盛土	3.10	0.30
	補強盛土	-	-
掘削 (床掘)		18.50	
埋戻し	埋戻 (前)	-	1.50
	埋戻 (後)	埋戻C 7.80	8.20
法面	法面保護工	砕質土 -	-
	機械整形	砕質土 -	-
土羽	削取整形	砕質土 -	-
掘削 (側溝掘)		砕質土 (比率) -	-
路面工	コンクリート (t=15cm)	4.00	4.00

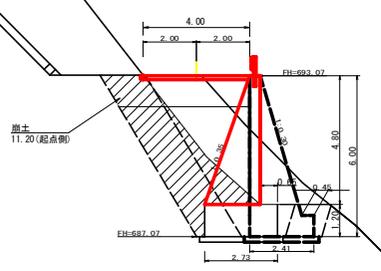


測点	No. 471	点間距離	8.00m
偏心距離	(切土: m. 盛土: m)		
	(法面左: m. 法面右: m)		
名称・種別・細別		左側	右側
掘削 (切土)	オープンカット	砕質土 (10:0)	
	片切	砕質土 -	-
盛土	路床盛土	3.50	
	路体盛土	0.60	
	補強盛土	-	
掘削 (床掘)		16.90	
埋戻し	埋戻 (前)	-	1.40
	埋戻 (後)	埋戻C 7.60	
法面	法面保護工	砕質土 -	-
	機械整形	砕質土 -	-
土羽	削取整形	砕質土 -	-
掘削 (側溝掘)		砕質土 (比率) - (10:0)	
路面工	コンクリート (t=15cm)	4.00	

(当初)


路線名	川崎見山線 池田工区	事業名	JR 6 三林 林間川崎見山線池田三好市 改良工事 (側溝埋戻工)
林道区分	森林基幹道	線別区分	第2種1級
年度	令和 6 年度	施工主体	徳島県
名称	横断面図	9 葉中	3 番
施工地	三好市 池田町 川崎		
縮尺	1/100	図面番号	5
審表者	設計者		
測点	NO. 470+12.0 ~ NO. 471+10.0		

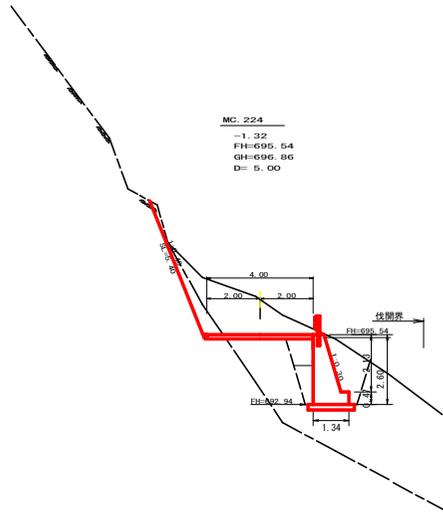


測点	MC 224	点間距離	3.00 m
備心距離	(切土)	m.盛土	m
	(法面左)	m.法面右	m
名称・種別・細別			
掘削 (切土)	オープン	硬質土	0.00
	カット	軟岩(比率)	-(10:0)
		片切	硬質土
	盛土	路床盛土	軟岩(比率)
路体盛土		0.90	
掘削 (保掘)	路体盛土	補強盛土	-
	埋戻し	埋戻(前)	硬質土 6.20
埋戻し	埋戻(後)	埋戻C	2.20
	法面	法面保護工	硬質土
機械整形		軟岩1(A)	5.40
		硬質土	0.00
土羽		削取整形	軟岩1(A)
	硬質土	-	
掘削 (側溝壁)	硬質土	-	
路面工	コンクリート	軟岩(比率)	-(10:0)
		(t=15cm)	4.00

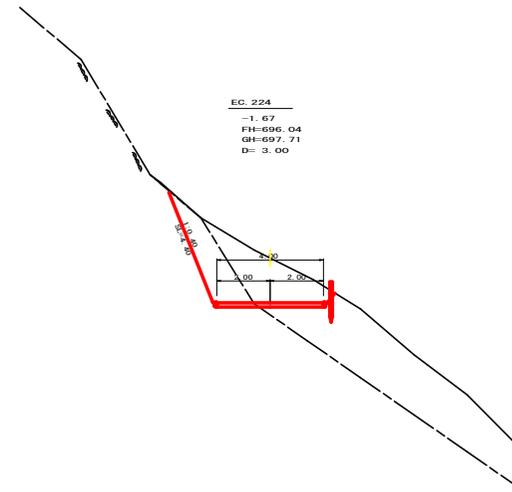

測点	EC 224	点間距離	3.00 m
備心距離	(切土)	m.盛土	m
	(法面左)	m.法面右	m
名称・種別・細別			
掘削 (切土)	オープン	硬質土	0.00
	カット	軟岩(比率)	-(10:0)
		片切	硬質土
	盛土	路床盛土	軟岩(比率)
路体盛土		0.00	
掘削 (保掘)	路体盛土	補強盛土	-
	埋戻し	埋戻(前)	硬質土 0.00
埋戻し	埋戻(後)	埋戻C	0.00
	法面	法面保護工	硬質土
機械整形		軟岩1(A)	4.40
		硬質土	0.00
土羽		削取整形	軟岩1(A)
	硬質土	-	
掘削 (側溝壁)	硬質土	-	
路面工	コンクリート	軟岩(比率)	-(10:0)
		(t=15cm)	4.00

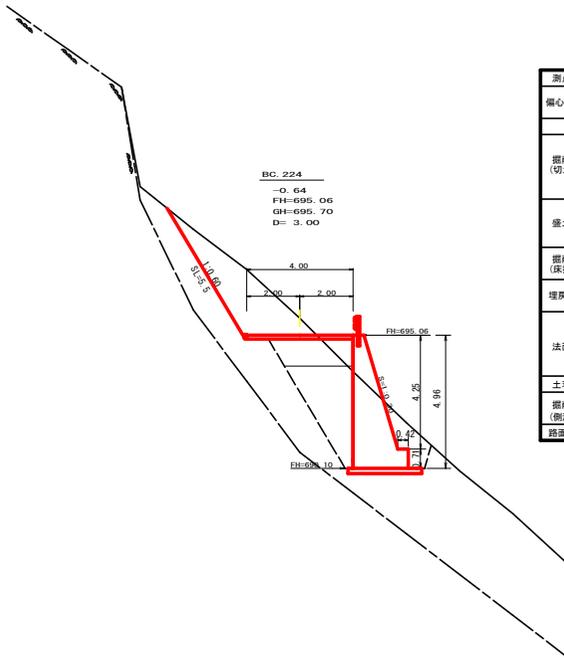


測点	BC 224	点間距離	3.00 m
備心距離	(切土)	m.盛土	m
	(法面左)	m.法面右	m
名称・種別・細別			
掘削 (切土)	オープン	硬質土	0.00
	カット	軟岩(比率)	-(10:0)
		片切	硬質土
	盛土	路床盛土	軟岩(比率)
路体盛土		2.90	
掘削 (保掘)	路体盛土	補強盛土	0.10
	埋戻し	埋戻(前)	硬質土 14.60
埋戻し	埋戻(後)	埋戻C	1.80
	法面	法面保護工	硬質土
機械整形		軟岩1(A)	0.00
		硬質土	5.50
土羽		削取整形	軟岩1(A)
	硬質土	-	
掘削 (側溝壁)	硬質土	-	
路面工	コンクリート	軟岩(比率)	-(10:0)
		(t=15cm)	4.00

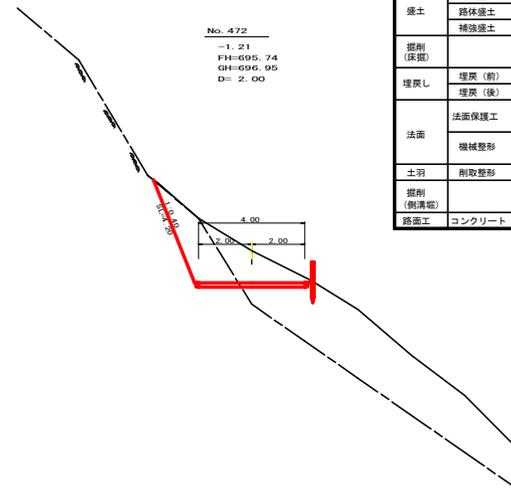


測点	No. 472	点間距離	2.00 m
備心距離	(切土)	m.盛土	m
	(法面左)	m.法面右	m
名称・種別・細別			
掘削 (切土)	オープン	硬質土	0.00
	カット	軟岩(比率)	-(10:0)
		片切	硬質土
	盛土	路床盛土	軟岩(比率)
路体盛土		0.00	
掘削 (保掘)	路体盛土	補強盛土	-
	埋戻し	埋戻(前)	硬質土 0.00
埋戻し	埋戻(後)	埋戻C	0.00
	法面	法面保護工	硬質土
機械整形		軟岩1(A)	4.20
		硬質土	0.00
土羽		削取整形	軟岩1(A)
	硬質土	-	
掘削 (側溝壁)	硬質土	-	
路面工	コンクリート	軟岩(比率)	-(10:0)
		(t=15cm)	4.00


(出納)			
路線名	川崎開見山線 池田工区	事業名	R6三林 緑川開見山線池田 三好市 側溝工事 (側溝保護工)
林道区分	森林基幹道	線別区分	第2種1級 設計速度 20KM/H
年度	令和 6 年度	施工主体	徳島県
名称	横断面	9 葉中	4 番
施工地	三好市 池田町 川崎		
縮尺	1/100	図面番号	6
審査者	設計者		
測点	NO.471+13.0(BC 224) ~ NO.472+3.0(EC 224)		

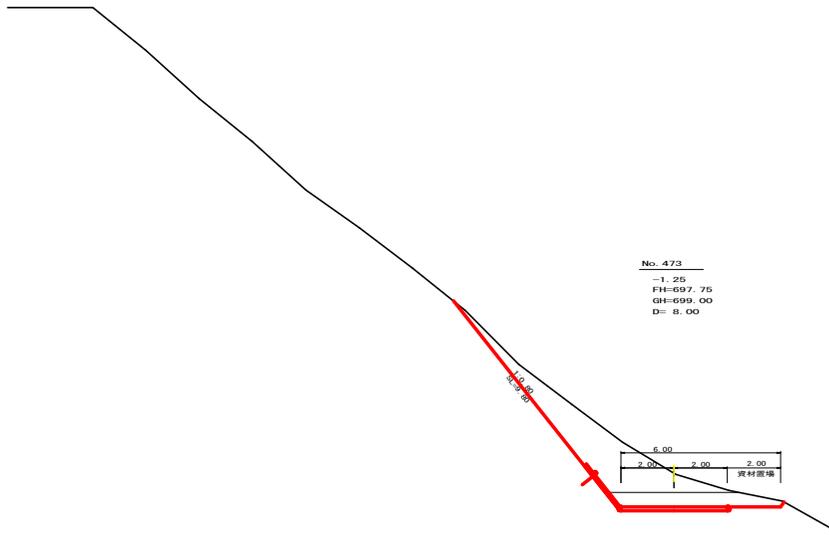


測点		No. 473		点間距離		8.00 m	
偏心距離		(切土: m, 盛土: m)		(法面左: m, 法面右: m)		m	
名称・種別・細別				左側		右側	
掘削 (切土)	オープン	硬質土	3.80				
	カット	軟岩(比率)	- (10:0)				
	片切	硬質土	10.60				
盛土	路床盛土		-				
	路体盛土		-				
	補強盛土		-				
掘削 (保掘)	掘削	硬質土	-				
埋戻し	埋戻(前)	-	-				
	埋戻(後)	埋戻C	-				
法面	法面保護工	硬質土	9.80				
	機械整形	軟岩1(A)	-				
		硬質土	9.80				
土羽	削取整形	硬質土	-				
掘削 (側溝壁)		軟岩(比率)	- (10:0)				
路面工	コンクリート	(t=15cm)	4.00				

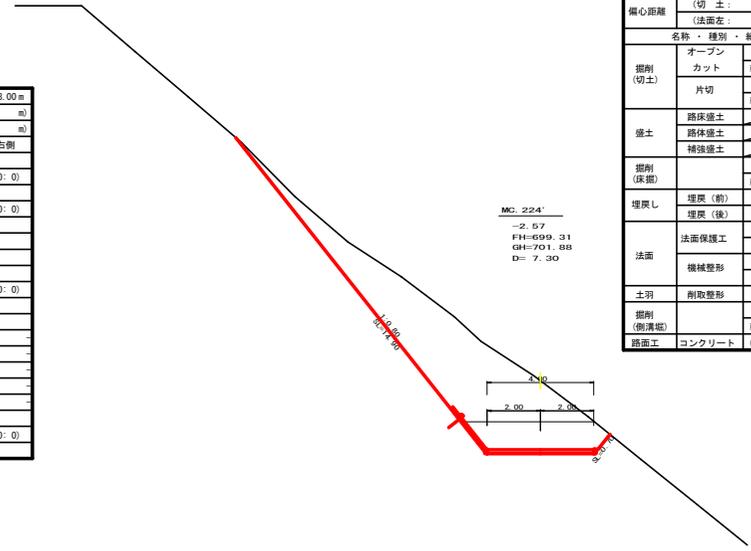

測点		MC. 224'		点間距離		7.30 m	
偏心距離		(切土: m, 盛土: m)		(法面左: m, 法面右: m)		m	
名称・種別・細別				左側		右側	
掘削 (切土)	オープン	硬質土	5.70				
	カット	軟岩(比率)	- (10:0)				
	片切	硬質土	19.10				
盛土	路床盛土		-				
	路体盛土		-				
	補強盛土		-				
掘削 (保掘)		硬質土	-				
埋戻し	埋戻(前)	-	-				
	埋戻(後)	埋戻C	-				
法面	法面保護工	硬質土	14.90	0.70			
		軟岩1(A)	-	-			
	機械整形	硬質土	14.90	0.70			
土羽	削取整形	硬質土	-				
掘削 (側溝壁)		硬質土	-				
路面工	コンクリート	(t=15cm)	4.00				

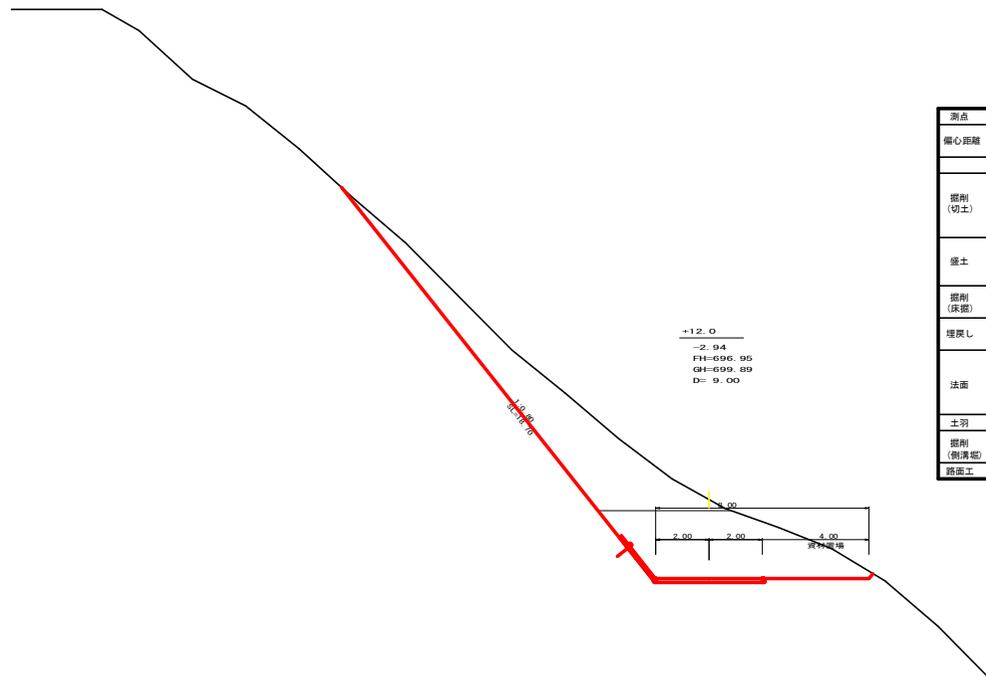


測点		+12.0		点間距離		9.00 m	
偏心距離		(切土: m, 盛土: m)		(法面左: m, 法面右: m)		m	
名称・種別・細別				左側		右側	
掘削 (切土)	オープン	硬質土	18.70				
	カット	軟岩(比率)	- (10:0)				
	片切	硬質土	22.90				
盛土	路床盛土		-				
	路体盛土		-				
	補強盛土		-				
掘削 (保掘)		硬質土	-				
埋戻し	埋戻(前)	-	-				
	埋戻(後)	埋戻C	-				
法面	法面保護工	硬質土	18.70				
		軟岩1(A)	0.00				
	機械整形	硬質土	18.70				
土羽	削取整形	硬質土	-				
掘削 (側溝壁)		硬質土	-				
掘削 (側溝壁)		軟岩(比率)	- (10:0)				
路面工	コンクリート	(t=15cm)	4.00				

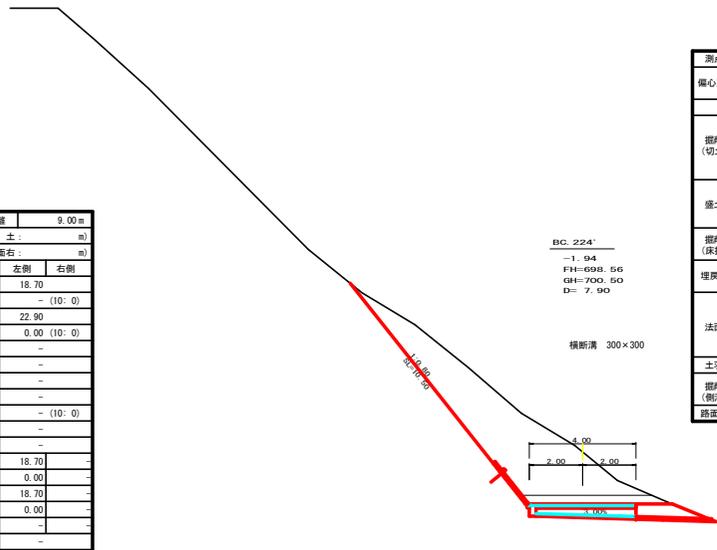


測点		BC. 224'		点間距離		7.90 m	
偏心距離		(切土: m, 盛土: m)		(法面左: m, 法面右: m)		m	
名称・種別・細別				左側		右側	
掘削 (切土)	オープン	硬質土	2.30				
	カット	軟岩(比率)	- (10:0)				
	片切	硬質土	18.40				
盛土	路床盛土		-				
	路体盛土		-				
	補強盛土		-				
掘削 (保掘)		硬質土	-				
埋戻し	埋戻(前)	-	-				
	埋戻(後)	埋戻C	-				
法面	法面保護工	硬質土	10.50				
		軟岩1(A)	-				
	機械整形	硬質土	10.50				
土羽	削取整形	硬質土	-				
掘削 (側溝壁)		硬質土	-				
掘削 (側溝壁)		軟岩(比率)	- (10:0)				
路面工	コンクリート	(t=15cm)	4.00				

(資料)			
路線名	川崎開見山線 池田工区	事業名	段6三林 林間川崎開見山線池田三好市 開設工事(側溝埋設工事)
林道区分	森林基幹道	級別区分	第2種1級 設計速度 20KM/H
年度	令和6年度	施工主体	徳島県
名称	横断面図	9葉中	5番
施工地	三好市 池田町 川崎		
縮尺	1/100	図面番号	7
審査者		設計者	
測点	NO.472+12.0 ~ NO.473+15.2(MC.224')		

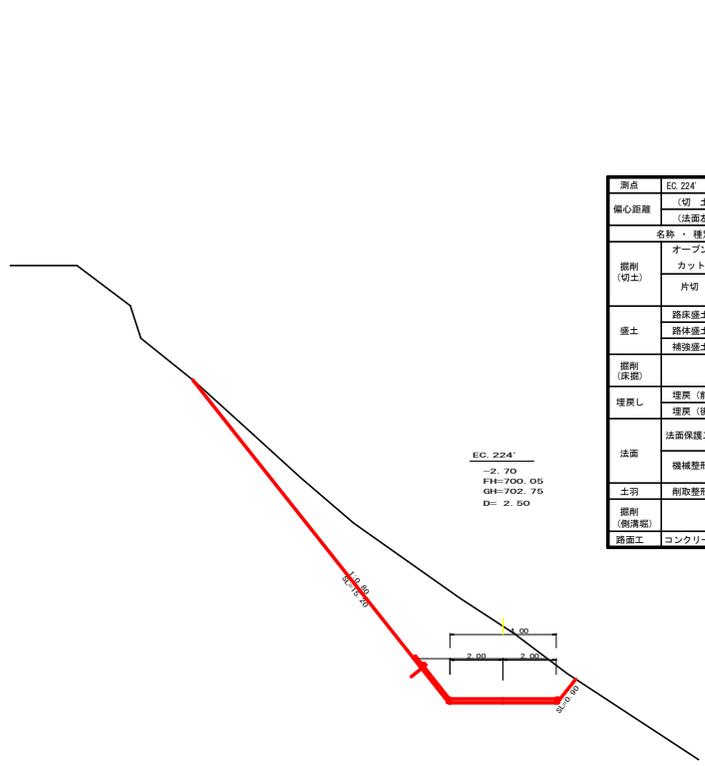

測点		点間距離		2.50 m	
偏心距離		(切土)		m.盛土	
		(法面左)		m.法面右	
名称・種別・細別		左側	右側		
掘削 (切土)	オープン	硬質土	8.20		
	カット	軟岩(比率)	- (10:0)		
	片切	硬質土	21.70		
盛土	路床盛土		-		
	路体盛土		-		
	補強盛土		-		
掘削 (床掘)		硬質土	-		
		軟岩(比率)	- (10:0)		
埋戻し	埋戻(前)		-		
	埋戻(後)	埋戻C	-		
法面	法面保護工	硬質土	15.20	0.9%	
		軟岩 I(A)	-	-	
	機械整形	硬質土	15.20	0.9%	
土羽		軟岩 I(A)	-	-	
	削取整形	硬質土	-	-	
掘削 (側溝掘)		硬質土	-	-	
		軟岩(比率)	- (10:0)	-	
路面工	コンクリート	(t=15cm)	4.00		

EC.224'  
-2.70  
FH=700.05  
GH=702.75  
D=2.50

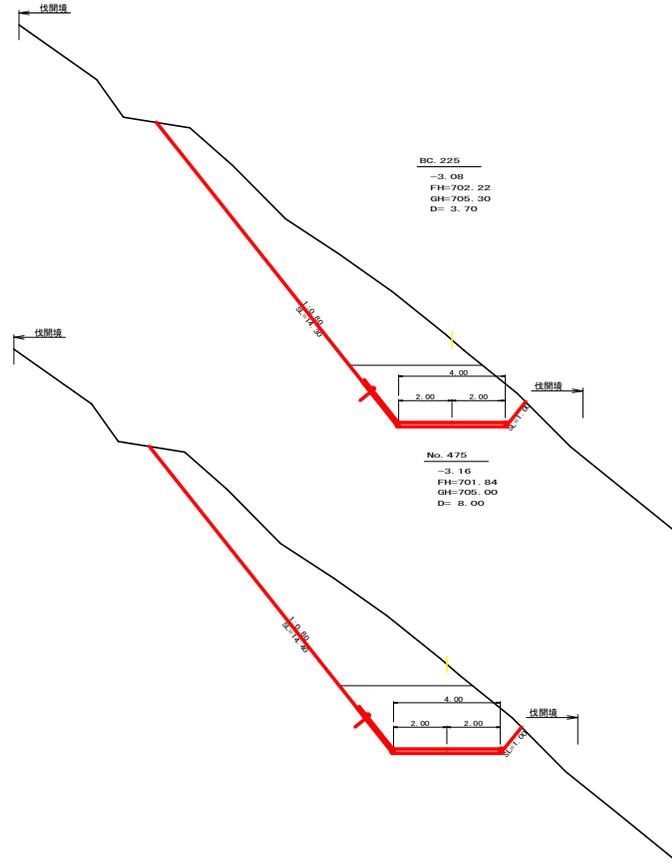


BC.225  
-3.08  
FH=702.22  
GH=705.30  
D=3.70

測点		点間距離		3.70 m	
偏心距離		(切土)		m.盛土	
		(法面左)		m.法面右	
名称・種別・細別		左側	右側		
掘削 (切土)	オープン	硬質土	11.70		
	カット	軟岩(比率)	- (10:0)		
	片切	硬質土	25.60		
盛土	路床盛土		-		
	路体盛土		-		
	補強盛土		-		
掘削 (床掘)		硬質土	-		
		軟岩(比率)	- (10:0)		
埋戻し	埋戻(前)		-		
	埋戻(後)	埋戻C	-		
法面	法面保護工	硬質土	14.30	1.0%	
		軟岩 I(A)	-	-	
	機械整形	硬質土	14.30	1.0%	
土羽		軟岩 I(A)	-	-	
	削取整形	硬質土	-	-	
掘削 (側溝掘)		硬質土	-	-	
		軟岩(比率)	- (10:0)	-	
路面工	コンクリート	(t=15cm)	4.00		


測点		点間距離		3.00 m	
偏心距離		(切土)		m.盛土	
		(法面左)		m.法面右	
名称・種別・細別		左側	右側		
掘削 (切土)	オープン	硬質土	13.40		
	カット	軟岩(比率)	- (10:0)		
	片切	硬質土	12.90		
盛土	路床盛土		-		
	路体盛土		-		
	補強盛土		-		
掘削 (床掘)		硬質土	-		
		軟岩(比率)	- (10:0)		
埋戻し	埋戻(前)		-		
	埋戻(後)	埋戻C	-		
法面	法面保護工	硬質土	14.40	1.0%	
		軟岩 I(A)	-	-	
	機械整形	硬質土	14.40	1.0%	
土羽		軟岩 I(A)	-	-	
	削取整形	硬質土	-	-	
掘削 (側溝掘)		硬質土	-	-	
		軟岩(比率)	- (10:0)	-	
路面工	コンクリート	(t=15cm)	4.00		

No.475  
-3.16  
FH=701.84  
GH=705.00  
D=3.00

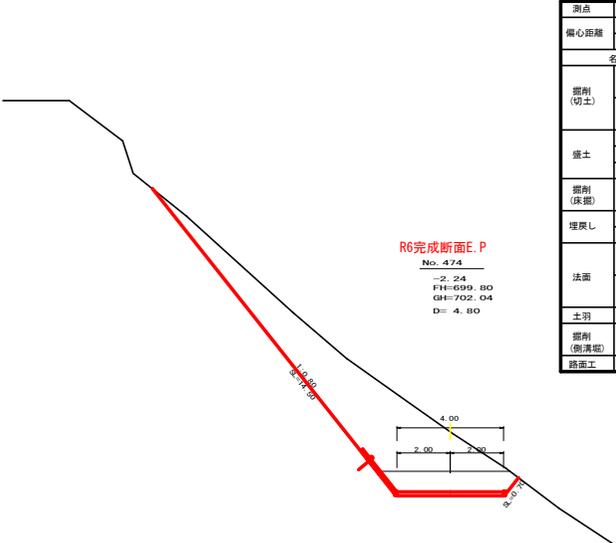

R6完成断面E.P  
No.474  
-2.24  
FH=699.80  
GH=702.04  
D=4.80


測点		点間距離		4.80 m	
偏心距離		(切土)		m.盛土	
		(法面左)		m.法面右	
名称・種別・細別		左側	右側		
掘削 (切土)	オープン	硬質土	4.30		
	カット	軟岩(比率)	- (10:0)		
	片切	硬質土	22.20		
盛土	路床盛土		-		
	路体盛土		-		
	補強盛土		-		
掘削 (床掘)		硬質土	-		
		軟岩(比率)	- (10:0)		
埋戻し	埋戻(前)		-		
	埋戻(後)	埋戻C	-		
法面	法面保護工	硬質土	14.50	0.7%	
		軟岩 I(A)	-	-	
	機械整形	硬質土	14.50	0.7%	
土羽		軟岩 I(A)	-	-	
	削取整形	硬質土	-	-	
掘削 (側溝掘)		硬質土	-	-	
		軟岩(比率)	- (10:0)	-	
路面工	コンクリート	(t=15cm)	4.00		

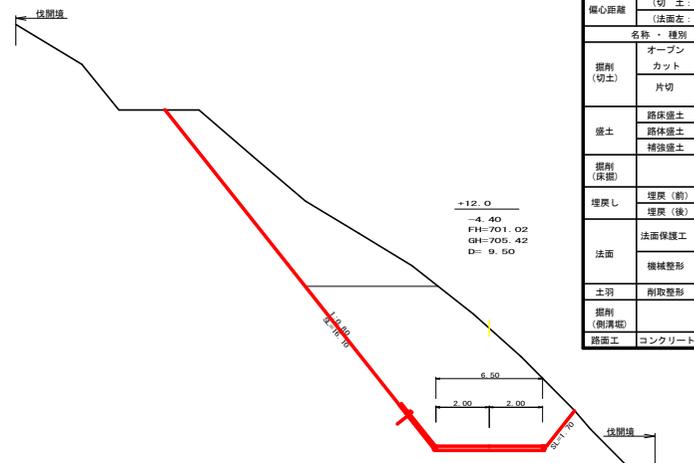

+12.0  
-4.40  
FH=701.02  
GH=705.42  
D=9.50

測点		点間距離		9.50 m	
偏心距離		(切土)		m.盛土	
		(法面左)		m.法面右	
名称・種別・細別		左側	右側		
掘削 (切土)	オープン	硬質土	34.80		
	カット	軟岩(比率)	- (10:0)		
	片切	硬質土	18.80		
盛土	路床盛土		-		
	路体盛土		-		
	補強盛土		-		
掘削 (床掘)		硬質土	-		
		軟岩(比率)	- (10:0)		
埋戻し	埋戻(前)		-		
	埋戻(後)	埋戻C	-		
法面	法面保護工	硬質土	16.10	1.7%	
		軟岩 I(A)	-	-	
	機械整形	硬質土	16.10	1.7%	
土羽		軟岩 I(A)	-	-	
	削取整形	硬質土	-	-	
掘削 (側溝掘)		硬質土	-	-	
		軟岩(比率)	- (10:0)	-	
路面工	コンクリート	(t=15cm)	4.00		

(当切)					
路線名	川崎開見山線 池田工区	事業名	R6三林 林間川崎開見山線池田三好市 側溝工区(側溝埋設)		
林道区分	森林基幹道	級別区分	第2種1級	設計速度	20KM/H
年度	令和6年度	施工主体	徳島県		
名称	横断面図	9 葉中	6 番		
施工地	三好市 池田町 川崎				
縮尺	1/100	図面番号	8		
審表者	設計者				
測点	NO.474 ~ NO.474+3.7(BC.225)				

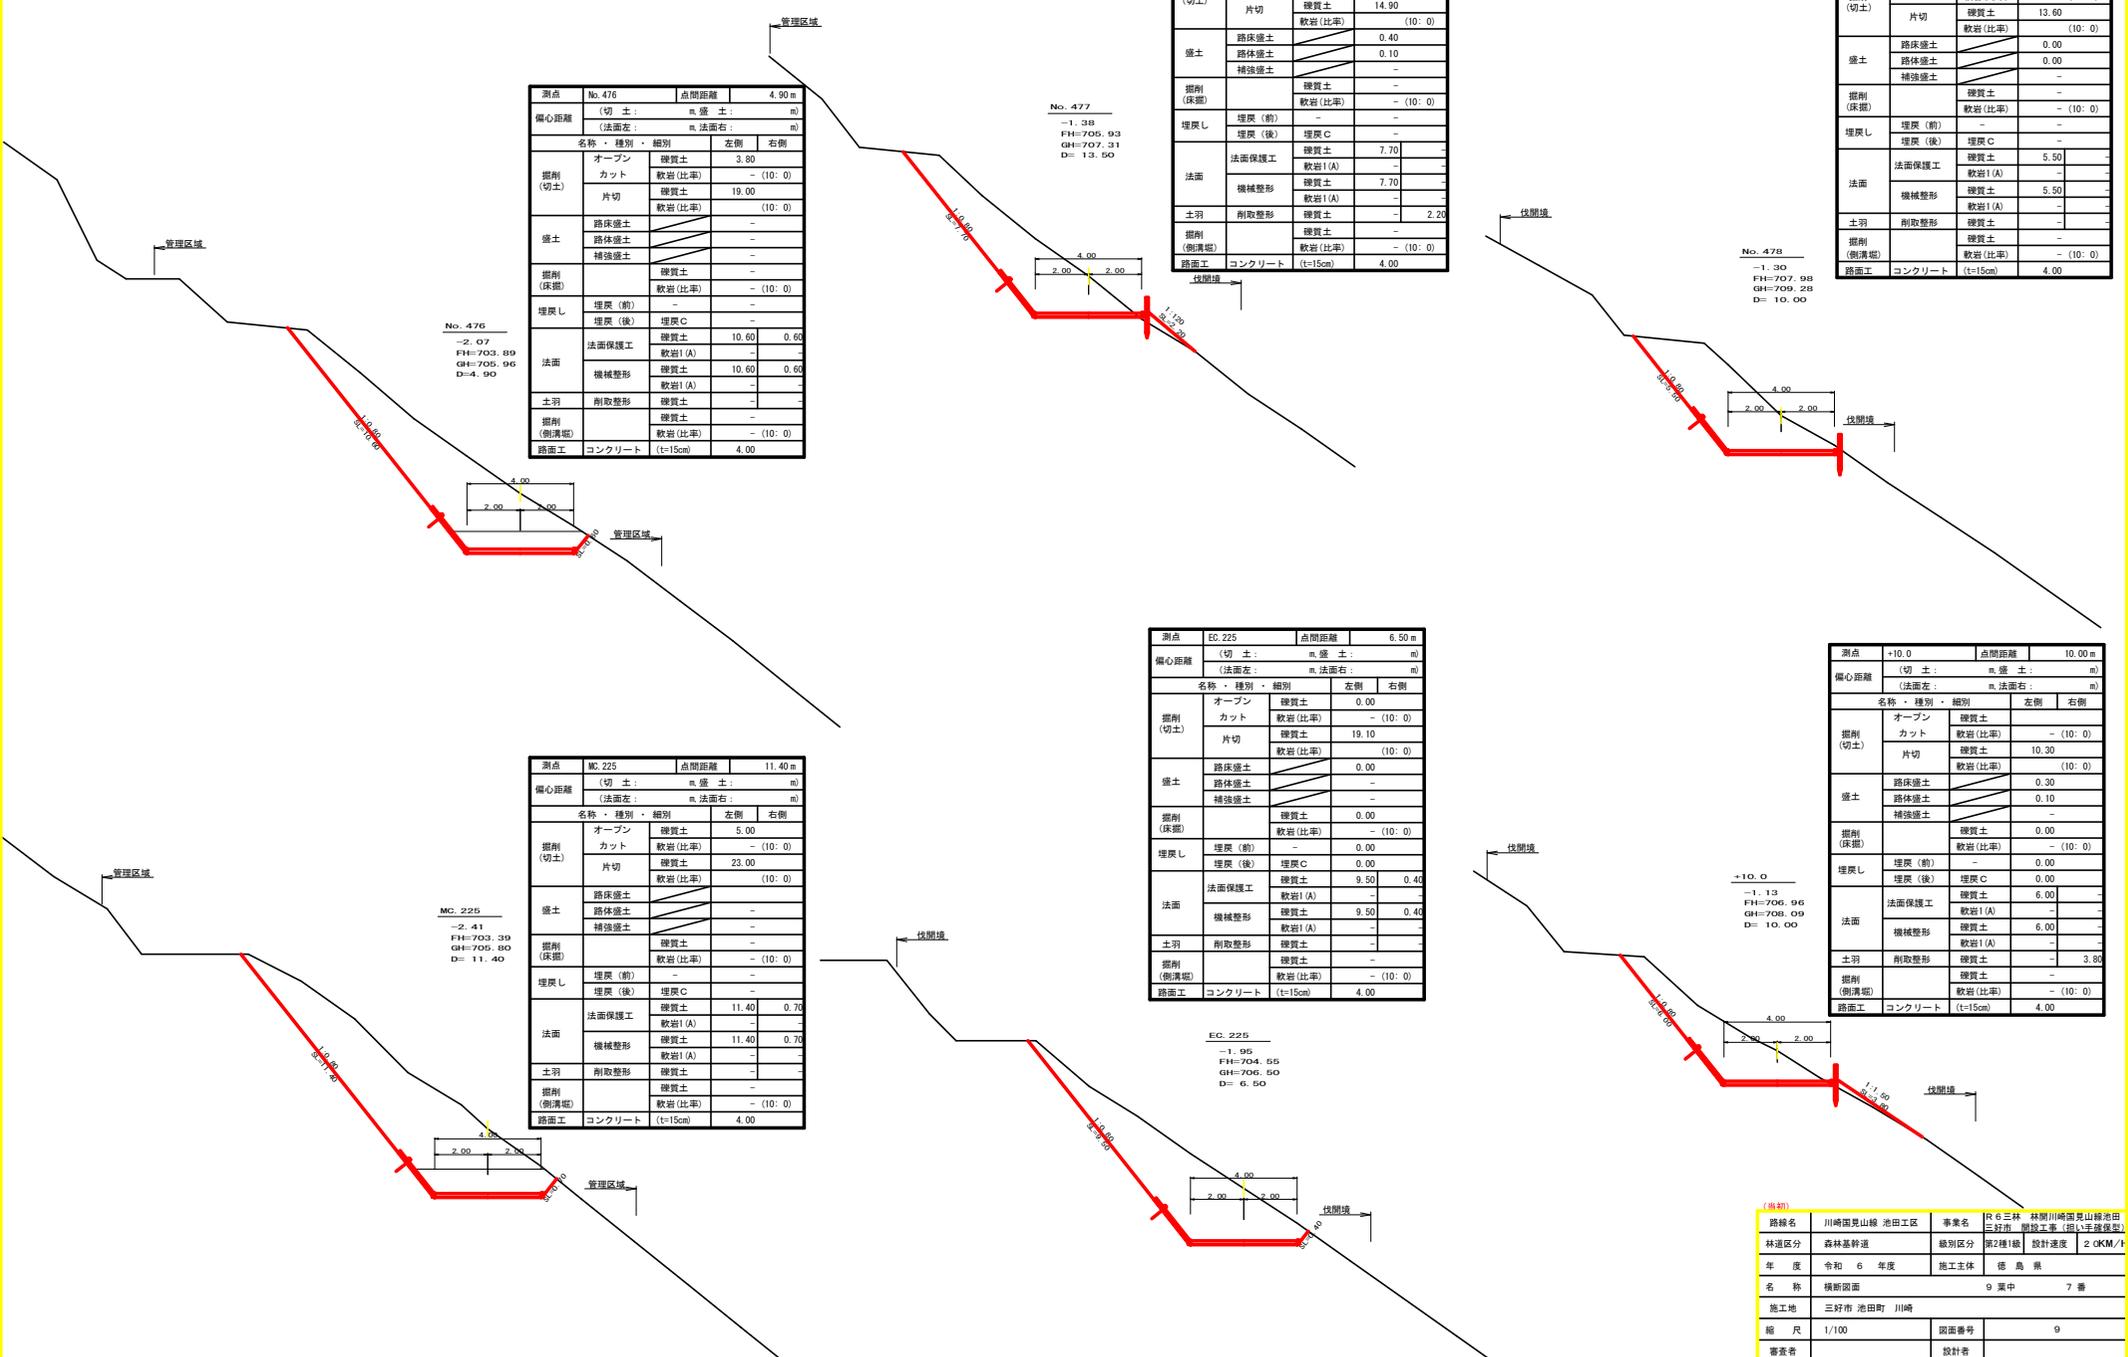

測点 No. 476 点間距離 4.90 m

偏心距離 (切土: m, 盛土: m) (法面左: m, 法面右: m)

名称・種別・細別	左側	右側
掘削(切土)		
オープン	硬質土 3.80	
カット	軟岩(比率) - (10:0)	
片切	硬質土 19.00	
片切	軟岩(比率) - (10:0)	
盛土		
路床盛土		
路体盛土		
補強盛土		
掘削(保壁)		
埋戻(前)	埋戻土	
埋戻(後)	埋戻C	
埋戻し		
法面保護工	硬質土 10.60	0.60
法面	軟岩1(A)	
機械整形	硬質土 10.60	0.60
法面	軟岩1(A)	
土羽	削取整形	
掘削(側溝壁)	硬質土	
掘削(側溝壁)	軟岩(比率) - (10:0)	
路面工	コンクリート (t=15cm)	4.00

No. 476  
-2.07  
FH=703.89  
GH=705.96  
D=4.90

測点 No. 477 点間距離 13.50 m

偏心距離 (切土: m, 盛土: m) (法面左: m, 法面右: m)

名称・種別・細別	左側	右側
掘削(切土)		
オープン	硬質土	
カット	軟岩(比率) - (10:0)	
片切	硬質土 14.90	
片切	軟岩(比率) - (10:0)	
盛土		
路床盛土	0.40	
路体盛土	0.10	
補強盛土		
掘削(保壁)		
埋戻(前)	埋戻土	
埋戻(後)	埋戻C	
埋戻し		
法面保護工	硬質土 7.70	
法面	軟岩1(A)	
機械整形	硬質土 7.70	
法面	軟岩1(A)	
土羽	削取整形	2.20
掘削(側溝壁)	硬質土	
掘削(側溝壁)	軟岩(比率) - (10:0)	
路面工	コンクリート (t=15cm)	4.00

No. 477  
-1.98  
FH=705.93  
GH=707.31  
D=13.50

測点 No. 478 点間距離 10.00 m

偏心距離 (切土: m, 盛土: m) (法面左: m, 法面右: m)

名称・種別・細別	左側	右側
掘削(切土)		
オープン	硬質土 0.00	
カット	軟岩(比率) - (10:0)	
片切	硬質土 13.60	
片切	軟岩(比率) - (10:0)	
盛土		
路床盛土	0.00	
路体盛土	0.00	
補強盛土		
掘削(保壁)		
埋戻(前)	埋戻土	
埋戻(後)	埋戻C	
埋戻し		
法面保護工	硬質土 5.50	
法面	軟岩1(A)	
機械整形	硬質土 5.50	
法面	軟岩1(A)	
土羽	削取整形	
掘削(側溝壁)	硬質土	
掘削(側溝壁)	軟岩(比率) - (10:0)	
路面工	コンクリート (t=15cm)	4.00

No. 478  
-1.90  
FH=707.98  
GH=709.28  
D=10.00

測点 No. 225 点間距離 11.40 m

偏心距離 (切土: m, 盛土: m) (法面左: m, 法面右: m)

名称・種別・細別	左側	右側
掘削(切土)		
オープン	硬質土 5.00	
カット	軟岩(比率) - (10:0)	
片切	硬質土 23.00	
片切	軟岩(比率) - (10:0)	
盛土		
路床盛土		
路体盛土		
補強盛土		
掘削(保壁)		
埋戻(前)	埋戻土	
埋戻(後)	埋戻C	
埋戻し		
法面保護工	硬質土 11.40	0.70
法面	軟岩1(A)	
機械整形	硬質土 11.40	0.70
法面	軟岩1(A)	
土羽	削取整形	
掘削(側溝壁)	硬質土	
掘削(側溝壁)	軟岩(比率) - (10:0)	
路面工	コンクリート (t=15cm)	4.00

No. 225  
-2.41  
FH=703.39  
GH=705.80  
D=11.40

測点 EC.225 点間距離 6.50 m

偏心距離 (切土: m, 盛土: m) (法面左: m, 法面右: m)

名称・種別・細別	左側	右側
掘削(切土)		
オープン	硬質土 0.00	
カット	軟岩(比率) - (10:0)	
片切	硬質土 19.10	
片切	軟岩(比率) - (10:0)	
盛土		
路床盛土	0.00	
路体盛土		
補強盛土		
掘削(保壁)		
埋戻(前)	埋戻土 0.00	
埋戻(後)	埋戻C 0.00	
埋戻し		
法面保護工	硬質土 9.50	0.40
法面	軟岩1(A)	
機械整形	硬質土 9.50	0.40
法面	軟岩1(A)	
土羽	削取整形	
掘削(側溝壁)	硬質土	
掘削(側溝壁)	軟岩(比率) - (10:0)	
路面工	コンクリート (t=15cm)	4.00

EC.225  
-1.95  
FH=704.55  
GH=706.50  
D=6.50

測点 +10.0 点間距離 10.00 m

偏心距離 (切土: m, 盛土: m) (法面左: m, 法面右: m)

名称・種別・細別	左側	右側
掘削(切土)		
オープン	硬質土	
カット	軟岩(比率) - (10:0)	
片切	硬質土 10.30	
片切	軟岩(比率) - (10:0)	
盛土		
路床盛土	0.30	
路体盛土	0.10	
補強盛土		
掘削(保壁)		
埋戻(前)	埋戻土 0.00	
埋戻(後)	埋戻C 0.00	
埋戻し		
法面保護工	硬質土 6.00	
法面	軟岩1(A)	
機械整形	硬質土 6.00	
法面	軟岩1(A)	
土羽	削取整形	3.80
掘削(側溝壁)	硬質土	
掘削(側溝壁)	軟岩(比率) - (10:0)	
路面工	コンクリート (t=15cm)	4.00

+10.0  
-1.13  
FH=706.96  
GH=708.09  
D=10.00

(資料)

路線名	川崎開見山線 池田工区	事業者	R6三林 林野川崎開見山線池田三好市 建設工事 (特) (3号線建設)
林道区分	森林基幹道	級別区分	第2種1級 設計速度 20km/h
年度	令和6年度	施工主体	徳島県
名称	横断面図	9葉中	7番
施工地	三好市 池田町 川崎		
縮尺	1/100	図面番号	9
審査者	設計者		
測点	NO.475+11.6(NC.225) ~ NO.478		

測点	No. 479	点間距離	9.00 m
偏心距離	(切土: m, 盛土: m)	(法面左: m, 法面右: m)	
名称・種別・細別		左側	右側
掘削(切土)	オープン	礫質土	65.10
	カット	軟岩(比率)	-(10:0)
	片切	礫質土	12.30
		軟岩(比率)	(10:0)
盛土	路床盛土		0.00
	路体盛土		-
	補強盛土		-
掘削(床掘)	埋戻(前)	礫質土	-
	埋戻(後)	軟岩(比率)	-(10:0)
埋戻し	埋戻(前)	埋戻C	-
	埋戻(後)	埋戻C	-
法面	法面保護工	礫質土	15.60
		軟岩1(A)	-
	機械整形	礫質土	15.60
		軟岩1(A)	-
	土羽	削取整形	礫質土
掘削(側溝壁)		礫質土	-
		軟岩(比率)	-(10:0)
路面工	コンクリート	(t=15cm)	10.00

No. 479  
-1.68  
FH=710.03  
GH=711.71  
D= 9.00

R6 土E.P  
No. 490  
-2.93  
FH=712.07  
GH=715.00  
D= 10.00

測点	No. 480	点間距離	10.00 m
偏心距離	(切土: m, 盛土: m)	(法面左: m, 法面右: m)	
名称・種別・細別		左側	右側
掘削(切土)	オープン	礫質土	14.80
	カット	軟岩(比率)	-(10:0)
	片切	礫質土	15.00
		軟岩(比率)	(10:0)
盛土	路床盛土		0.00
	路体盛土		-
	補強盛土		-
掘削(床掘)	埋戻(前)	礫質土	-
	埋戻(後)	軟岩(比率)	-(10:0)
埋戻し	埋戻(前)	埋戻C	-
	埋戻(後)	埋戻C	-
法面	法面保護工	礫質土	10.60
		軟岩1(A)	-
	機械整形	礫質土	10.60
		軟岩1(A)	-
	土羽	削取整形	礫質土
掘削(側溝壁)		礫質土	-
		軟岩(比率)	-(10:0)
路面工	コンクリート	(t=15cm)	4.00

BC: 226  
-2.94  
FH=713.67  
GH=716.61  
D= 5.60

測点	BC: 226	点間距離	5.60 m
偏心距離	(切土: m, 盛土: m)	(法面左: m, 法面右: m)	
名称・種別・細別		左側	右側
掘削(切土)	オープン	礫質土	22.50
	カット	軟岩(比率)	-(10:0)
	片切	礫質土	9.20
		軟岩(比率)	(10:0)
盛土	路床盛土		-
	路体盛土		-
	補強盛土		-
掘削(床掘)	埋戻(前)	礫質土	-
	埋戻(後)	軟岩(比率)	-(10:0)
埋戻し	埋戻(前)	埋戻C	-
	埋戻(後)	埋戻C	-
法面	法面保護工	礫質土	9.00
		軟岩1(A)	-
	機械整形	礫質土	9.00
		軟岩1(A)	-
	土羽	削取整形	礫質土
掘削(側溝壁)		礫質土	-
		軟岩(比率)	-(10:0)
路面工	コンクリート	(t=15cm)	7.16

測点	+10.0	点間距離	10.00 m
偏心距離	(切土: m, 盛土: m)	(法面左: m, 法面右: m)	
名称・種別・細別		左側	右側
掘削(切土)	オープン	礫質土	22.90
	カット	軟岩(比率)	-(10:0)
	片切	礫質土	12.50
		軟岩(比率)	(10:0)
盛土	路床盛土		-
	路体盛土		-
	補強盛土		-
掘削(床掘)	埋戻(前)	礫質土	-
	埋戻(後)	軟岩(比率)	-(10:0)
埋戻し	埋戻(前)	埋戻C	-
	埋戻(後)	埋戻C	-
法面	法面保護工	礫質土	10.30
		軟岩1(A)	-
	機械整形	礫質土	10.30
		軟岩1(A)	-
	土羽	削取整形	礫質土
掘削(側溝壁)		礫質土	-
		軟岩(比率)	-(10:0)
路面工	コンクリート	(t=15cm)	6.70

+10.0  
-3.31  
FH=713.09  
GH=716.40  
D= 10.00

測点	+11.0	点間距離	11.00 m
偏心距離	(切土: m, 盛土: m)	(法面左: m, 法面右: m)	
名称・種別・細別		左側	右側
掘削(切土)	オープン	礫質土	58.10
	カット	軟岩(比率)	-(10:0)
	片切	礫質土	16.90
		軟岩(比率)	(10:0)
盛土	路床盛土		-
	路体盛土		-
	補強盛土		-
掘削(床掘)	埋戻(前)	礫質土	-
	埋戻(後)	軟岩(比率)	-(10:0)
埋戻し	埋戻(前)	埋戻C	-
	埋戻(後)	埋戻C	-
法面	法面保護工	礫質土	17.80
		軟岩1(A)	-
	機械整形	礫質土	17.80
		軟岩1(A)	-
	土羽	削取整形	礫質土
掘削(側溝壁)		礫質土	-
		軟岩(比率)	-(10:0)
路面工	コンクリート	(t=15cm)	10.00

+11.0  
-2.32  
FH=709.10  
GH=711.42  
D= 11.00


測点	+10.0	点間距離	10.00 m
偏心距離	(切土: m, 盛土: m)	(法面左: m, 法面右: m)	
名称・種別・細別		左側	右側
掘削(切土)	オープン	礫質土	0.00
	カット	軟岩(比率)	-(10:0)
	片切	礫質土	24.50
		軟岩(比率)	(10:0)
盛土	路床盛土		1.60
	路体盛土		-
	補強盛土		-
掘削(床掘)	埋戻(前)	礫質土	-
	埋戻(後)	軟岩(比率)	-(10:0)
埋戻し	埋戻(前)	埋戻C	-
	埋戻(後)	埋戻C	-
法面	法面保護工	礫質土	10.50
		軟岩1(A)	-
	機械整形	礫質土	10.50
		軟岩1(A)	-
	土羽	削取整形	礫質土
掘削(側溝壁)		礫質土	-
		軟岩(比率)	-(10:0)
路面工	コンクリート	(t=15cm)	4.00

+10.0  
-2.53  
FH=711.05  
GH=713.58  
D= 10.00

路線名	川崎開見山線 池田工区	事業者	R6三林 林野川崎開見山線池田 三好市 建設工事 (特) (土保保型)
林道区分	森林基幹道	級別区分	第2種1級 設計速度 20km/h
年度	令和6年度	施工主体	徳島県
名称	横断面図	9 葉中	8 番
施工地	三好市 池田町 川崎		
縮尺	1/100	図面番号	10
審表者		設計者	
測点	NO.479+11.0 ~ NO.490+15.6(BC:226)		

R6 立木伐採E.P


No. 481  
 -2.69  
 FH=714.12  
 GH=716.81  
 D= 4.40

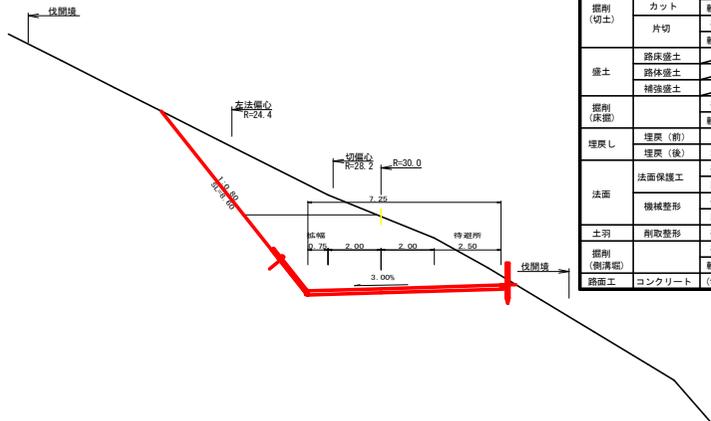

測点	No. 481	点間距離	4.40 m
偏心距離		(切土: 4.10 m 盛土: )	(m)
		(法面左: 3.60 m 法面右: )	(m)
名称・種別・細別	種別	左側	右側
掘削 (切土)	オープン	盛置土	19.80
	カット	軟岩(比率)	- (10:0)
	片切	盛置土	9.10
盛土	路床盛土		-
	路体盛土		-
	補強盛土		-
掘削 (床掘)	埋戻し	埋戻土	-
		軟岩(比率)	- (10:0)
埋戻し	埋戻(前)		-
	埋戻(後)	埋戻C	-
法面	法面保護工	埋置土	8.60
		軟岩1(A)	-
	機械整形	埋置土	8.60
		軟岩1(A)	-
土羽	削取整形	埋置土	-
掘削 (側溝掘)		埋置土	-
		軟岩(比率)	- (10:0)
路面工	コンクリート	(t=15cm)	7.25


路線名	川崎園見山線 池田工区	事業名	R6三林 林野川崎園見山線池田 三好市 開放工事 (併) (3年連続型)
林道区分	森林基幹道	線別区分	第2種1級 設計速度 20KM/h
年度	令和 6 年度	施工主体	徳島県
名称	横断路面	9 葉中	9 番
施工地	三好市 池田町 川崎		
縮尺	1/100	図面番号	11
審査者		設計者	
測点	NO. 481		

横断側溝 (グレーチング) 受台断面図 ※ ( ) は、吐口側寸法  
S=1/20

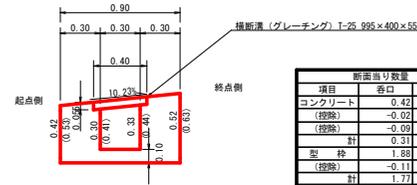


設置測点 No.473+7.90(BC.224)		T-25 300用横断溝 995×400×55	
項目	名称	規格寸法	数量
受台	鋼製グレーチング	T-25 300用横断溝 995×400×55	4.00 m
	コンクリート	人力打設 (小型構造物) 既18-8-40	1/2(0.31+0.37)×4.00
	型枠設置・撤去	小型構造物	1/2(1.77+1.99)×4.00
	版面修正	人力	0.90×4.00
	床層調整土	人力	3.30×1.50

受台小口止断面図  
S=1/20

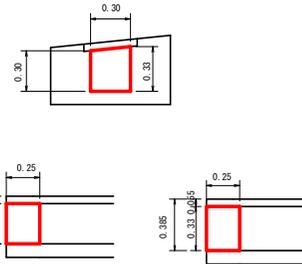


設置測点 No.473+7.90(BC.224)		T-25 300用横断溝 995×400×55	
項目	名称	規格寸法	数量
小口止 コンクリート	コンクリート	人力打設 (小型構造物) 既18-8-40	1/2(0.08+0.08)×0.30
	合	計	0.02 m <sup>3</sup>
	型枠設置・撤去	小型構造物	1/2(0.33+0.30)×0.30×2.00
合	計		0.19 m <sup>2</sup>


吐口 練石積工 展開図  
S=1/100

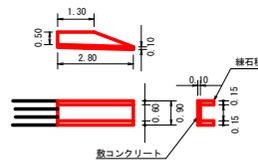



設置測点 No.473+7.90(BC.224)		T-25 300用横断溝 995×400×55	
項目	名称	規格寸法	数量
吐口 練石積工	数コンクリート	人力打設 (小型構造物) 既18-8-40	0.90×0.10×2.80
	合	計	0.25 m <sup>3</sup>
	練石積	t=15cm	1/2(1.30+2.80)×0.50×2
合	計		1.82 m <sup>2</sup>

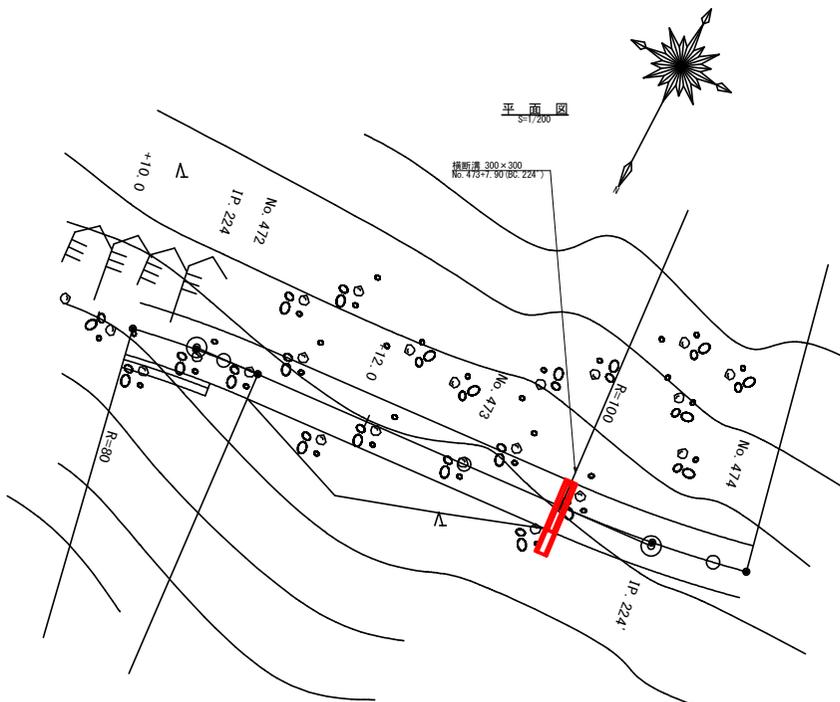

横断面  
S=1/100

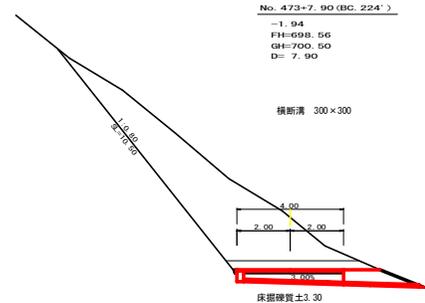

[出初]					
路線名	川崎国見山線 池田工区	事業名	第6三林 練石川崎国見山線池田 三好市 池田工区 (国見山線延伸)	設計者	
林道区分	森林基幹道	級別区分	第2種1級	設計速度	2 CKM/H
年度	令和 6 年度	施工主体	徳島県		
名称	構造図面(横断溝グレーチング)	1 葉中	1 番		
施工地	三好市 池田町 川崎				
縮尺	図示	図面番号	12		
審査者		設計者			
測点	No.473+7.90(BC.224)				

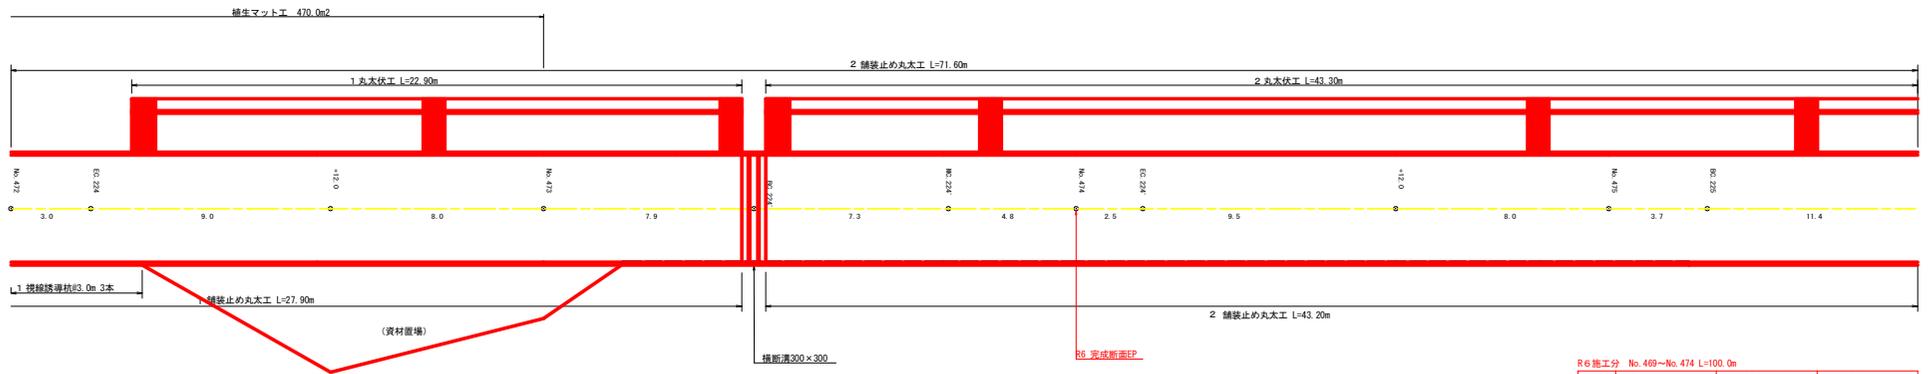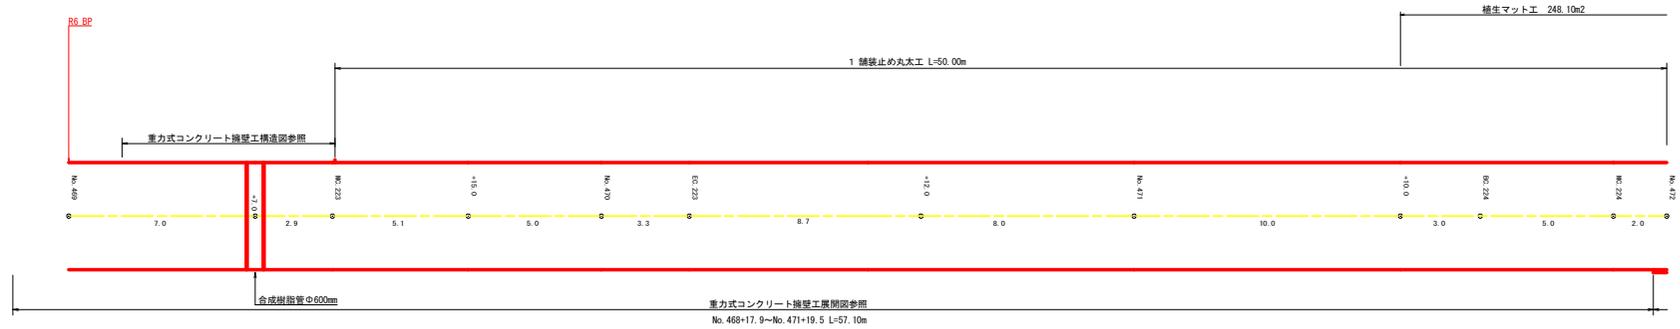

R6 施工分 No. 469~No. 474 L=100.0m



区間	舗装止め丸次工 (m)		視線誘導杭 (本)		丸次伏工 (m)	
	左	右	左	右	左	右
1	50.00	27.90		3.00	22.90	
2	40.00	11.70		-	11.70	
合計	90.00	39.60		3.00	34.60	

コンクリート路面工 433.66m2  
均し型枠 0.8m2  
目地材 4.5m2

区間	舗装止め丸次工 (m)		視線誘導杭 (本)		丸次伏工 (m)	
	左	右	左	右	左	右
1	50.00	27.90		3.00	22.90	
2	71.60	43.20		-	43.30	
小計1	121.60	71.10		3.00	66.20	

(資料)

路線名	川崎関見山線 池田工区	事業名	R6 三好 林間川崎関見山線池田三好市 道路工事 (河川整備費型)
林道区分	森林基幹道	級別区分	第2種1級
年度	令和 6 年度	施工主体	徳島県
名称	展開図面	2 葉中	1 番
施工地	三好市 池田町 川崎		
縮尺	1/100	図面番号	1 3
審表者	設計者		
測点	NO. 469 ~ NO. 475+11.6 (WC. 225)		

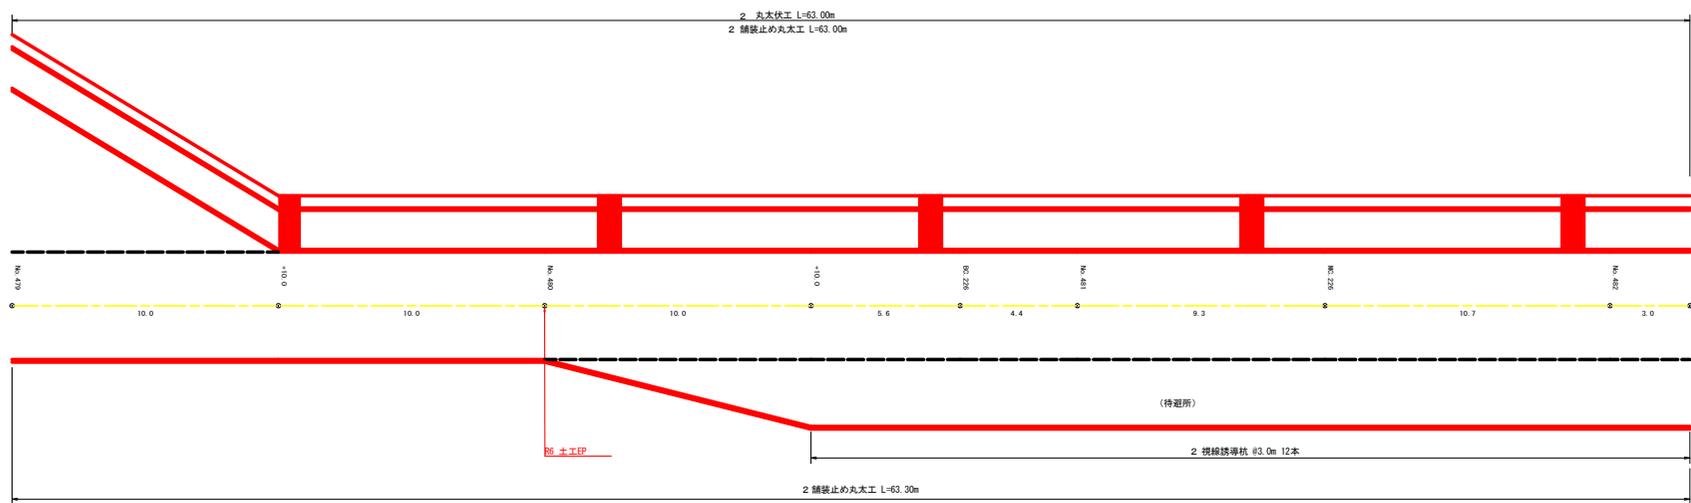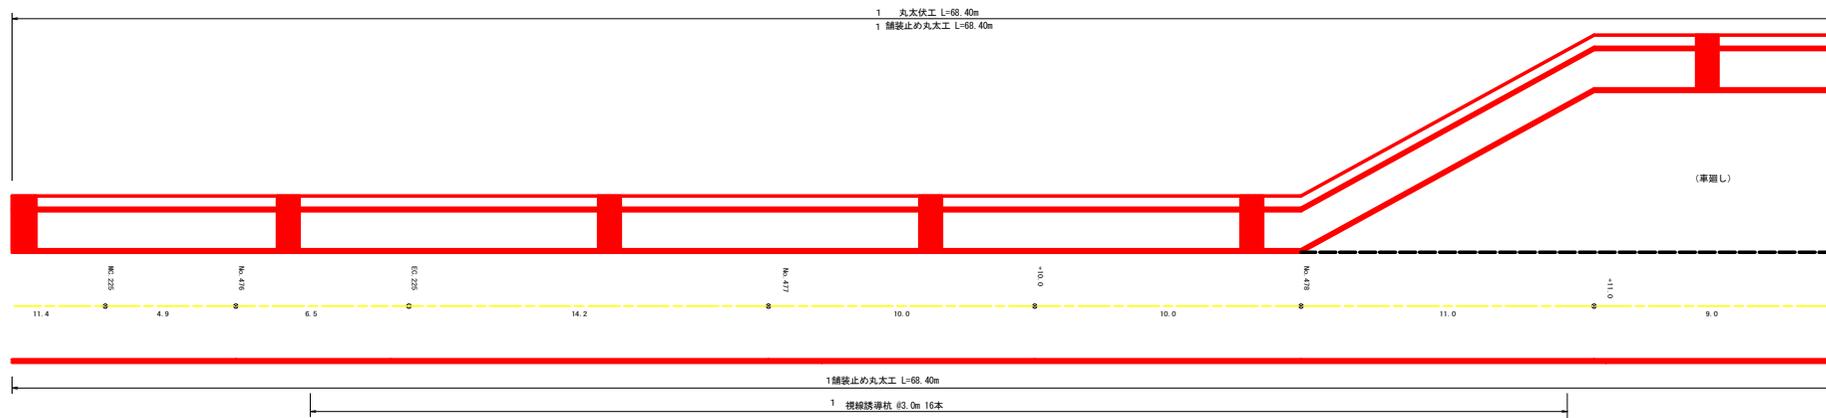

工種	舗装止め丸木工 (m)		視線誘導杭 (本)		丸木伏工 (m)	
	左	右	左	右	左	右
1	68.40	68.40	16.00		68.40	
2	63.00	63.30	12.00		63.00	
3						
4						
小計 2	131.40	131.70	28.00		131.40	

集計表

工種	舗装止め丸木工 (m)		視線誘導杭 (本)		丸木伏工 (m)	
	左	右	左	右	左	右
小計 1	121.60	71.10	3.00		66.20	
小計 2	131.40	131.70	28.00		131.40	
合計	253.00	202.80	31.00		197.60	


(資料)

路線名	川崎開見山線 池田工区	事業名	R6三林 林間川崎開見山線池田三好市 道路工事 (国) (非推奨型)
林道区分	森林基幹道	級別区分	第2種1級 設計速度 20KM/h
年度	令和 6 年度	施工主体	徳島県
名称	展開箇面 2 葉中 2 番		
施工地	三好市 池田町 川崎		
縮尺	1/100	図面番号	14
審査者	設計者		
測点	NO.475+11.6(WC.225) ~ NO.482+3.0(EC.226)		

展開図 (重力式コンクリート擁壁工)

縮尺 1:100

NO.468+17.9 ~ NO.471+19.5

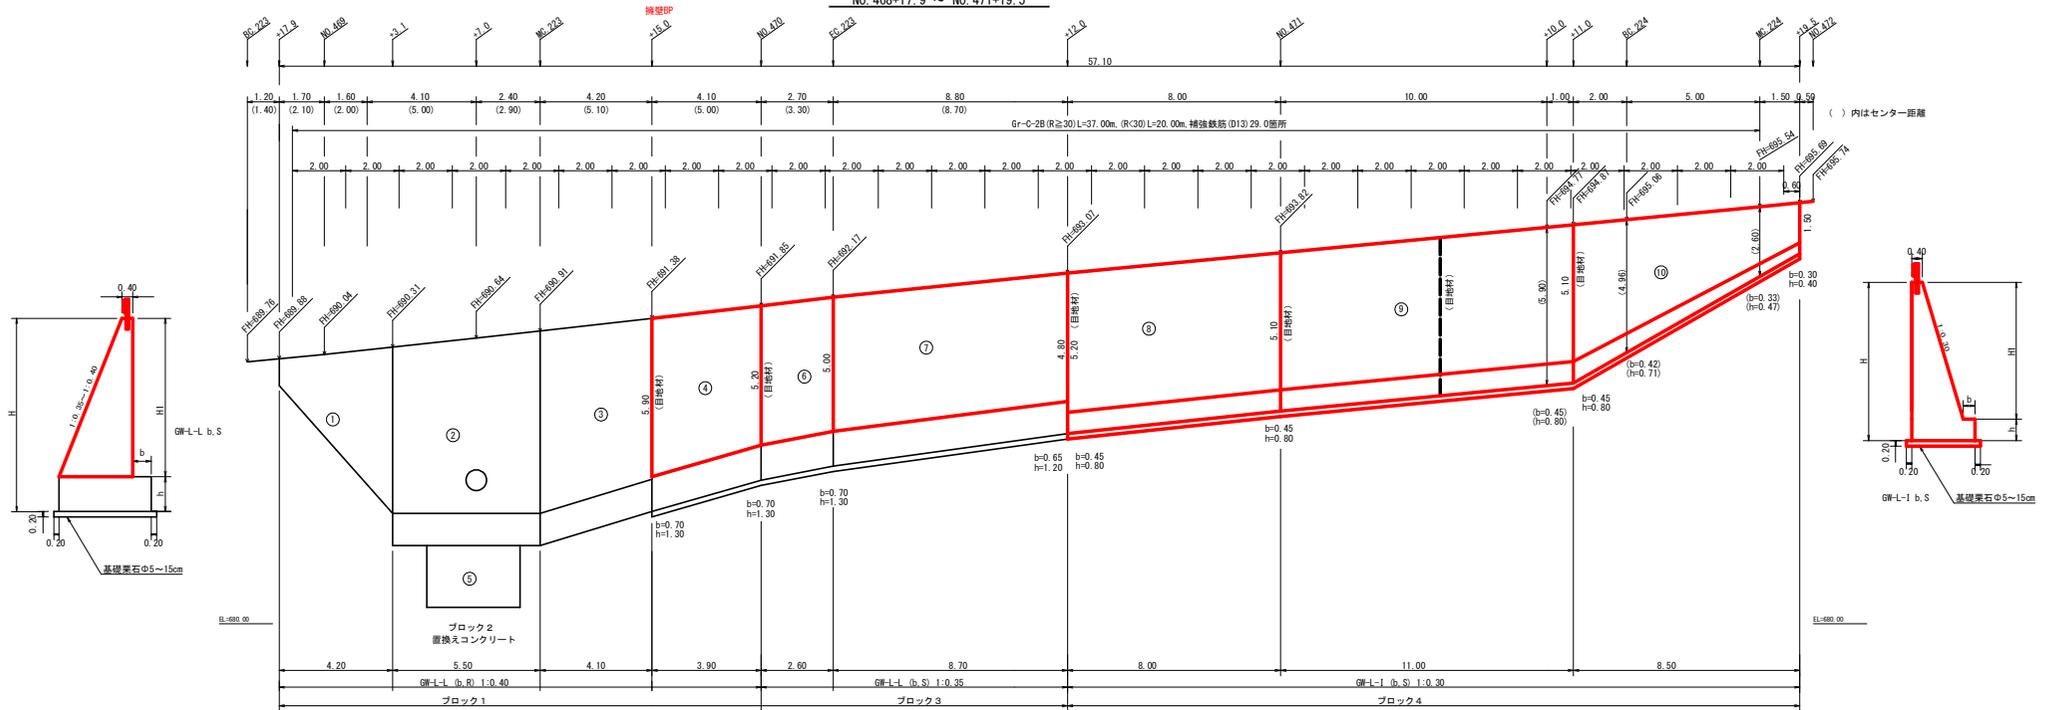

擁壁数量計算表





No.	延長 (m)	高さ (m)	法凸配 (11.0)	躯体積 (m <sup>3</sup> )	コンクリート		型枠 (m <sup>2</sup> )	基礎		目地材		延長 (m)	設置高 (m)	数量	面積 (m <sup>2</sup> )	基礎積	面積 (m <sup>2</sup> )	目地材		
					型枠	躯体積 (m <sup>3</sup> )		型枠	躯体積 (m <sup>3</sup> )	数量	面積 (m <sup>2</sup> )							本体	基礎	
4	4.10	5.90	0.40	2.76	9.32	34.46	47.26	3.90	0.70	1.30	3.46	4.10	5.90	22.76				9.60		
6	2.70	5.20	0.35	2.22	6.81	17.81	28.35	2.60	0.70	1.30	2.92	2.70	5.20	13.77				6.81		
7	8.80	5.00	0.35	2.15	6.38	54.25	88.78	8.80	0.70	1.30	2.85	8.80	5.00	43.12				1.92	1.26	
8	8.00	5.20	0.30	1.96	6.14	48.32	84.21	8.00	0.45	0.80	2.41	1.93	5.10	41.20	2.81	22.36	2.81	22.36	5.94	1.90
9	11.00	5.10	0.30	1.93	5.94	65.34	114.67	11.00	0.45	0.80	2.38	1.90	5.10	56.10	2.78	30.58	2.78	30.58	5.94	1.90
10	8.50	5.10	0.30	1.93	5.94	29.24	57.33	8.50	0.45	0.80	2.38	1.90	5.10	25.92	2.78	18.40	2.78	18.40	5.94	1.90
11		1.50	0.30	0.85	0.94				0.30	0.40	1.15	0.46	2.00	1.55	18.40	1.55	18.40			
合計	43.10					249.42	420.60						202.87	112.31	71.34		71.34		36.15	6.96

水抜きφ65mm = 249.42 × 0.50 = 124.71 m  
 ガードレール (Gr-C-2B) R≧30 L = 37.00 m ガードレール支柱 21本  
 R<30 L = 12.30 m 補強鉄筋 (D12mm) 21.00 × 2.982 = 62.62 kg


水抜きフィルター 420.60 × 0.25 = 105.15 個  
 目地材 (10mm) = 36.15 + 6.96 = 43.11 m<sup>2</sup>

ブロック番号	延長 (m)	面積 (m <sup>2</sup> )	平均高 (m)	擁壁区分	施工分類	本体	基礎	目地材	水抜きφ65mm	水抜きフィルターφ65mm
1	4.10	28.09	6.85	擁壁打設壁工(2)	(壁高3m以上)	34.46	47.26	12.64	9.60	17.23
3	11.50	71.40	6.21	擁壁打設壁工(2)	(壁高3m以上)	72.06	117.13	31.61	8.73	29
4	27.50	145.65	5.30	擁壁打設壁工(2)	(壁高3m以上)	142.90	256.21	68.46	71.34	64

路線名	川崎国見山線 池田工区	事業名	R6三林 林間川崎国見山線池田三好町 設け工事 (国鉄再建)
林道区分	森林基幹道	級別区分	第2種1級
年度	令和 6 年度	施工主体	徳島県
名称	展開図 (重力式コンクリート擁壁工)	1 案中	1 番
施工地	三好市 池田町 川崎		
縮尺	1/100	図面番号	15
審査者		設計者	
測点	NO.468+17.9 ~ NO.471+19.5		

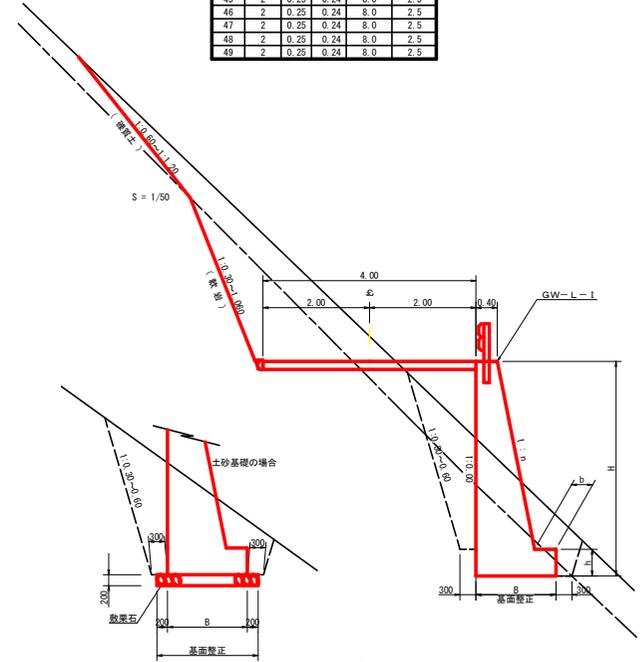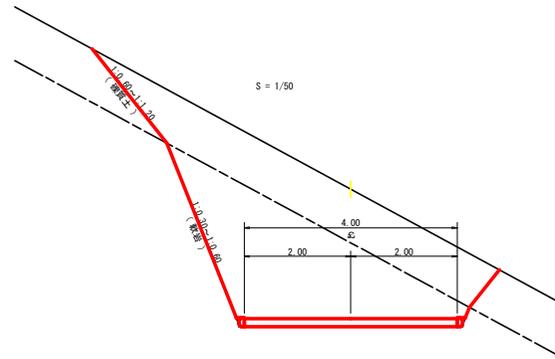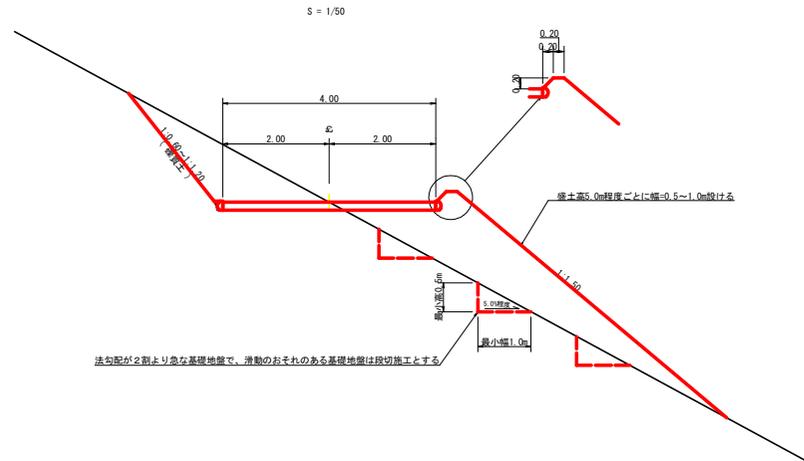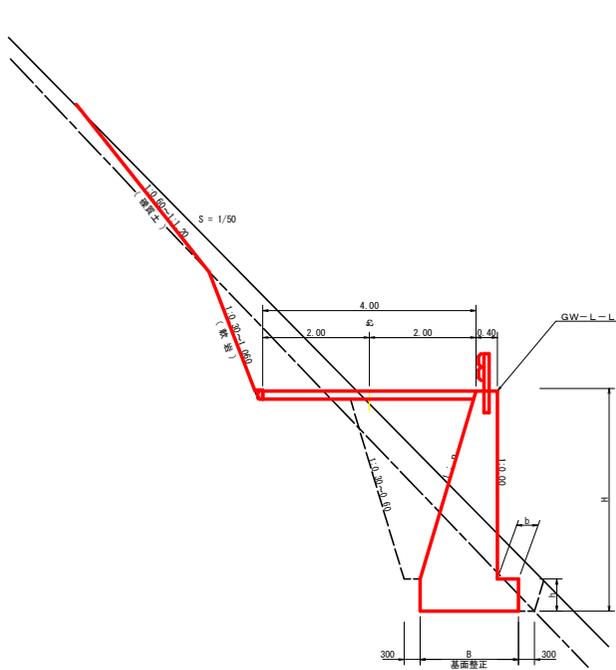

平面図 S=1/200

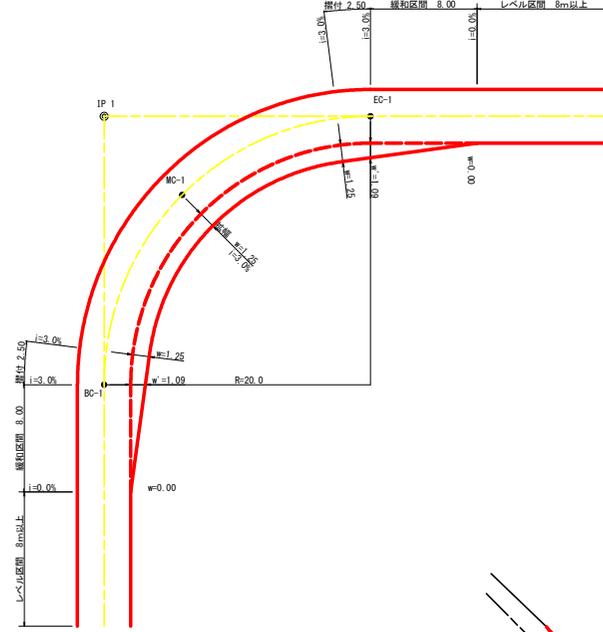


拡幅データ表

半 径 長(m)	片 勾 配 %	設計幅員(4.00m)			すりつけ m
		拡幅 a(m)	EC-EC 幅員 m	緩和区間 m	
6					
7					
8					
9					
10					
11					
12	4	2.25	2.01	8.0	2.5
13	4	2.00	1.78	8.0	2.5
14	4	2.00	1.77	8.0	2.5
15	4	1.75	1.55	8.0	2.5
16	4	1.50	1.33	8.0	2.5
17	4	1.50	1.32	8.0	2.5
18	4	1.50	1.31	8.0	2.5
19	4	1.25	1.10	8.0	2.5
20	3	1.25	1.09	8.0	2.5
21	3	1.25	1.09	8.0	2.5
22	3	1.25	1.08	8.0	2.5
23	3	1.25	1.08	8.0	2.5
24	3	1.25	1.07	8.0	2.5
25	3	1.00	0.87	8.0	2.5
26	3	1.00	0.87	8.0	2.5
27	3	1.00	0.86	8.0	2.5
28	3	1.00	0.86	8.0	2.5
29	3	1.00	0.86	8.0	2.5
30	3	0.75	0.66	8.0	2.5
31	3	0.75	0.66	8.0	2.5
32	3	0.75	0.65	8.0	2.5
33	3	0.75	0.65	8.0	2.5
34	3	0.75	0.65	8.0	2.5
35	3	0.50	0.45	8.0	2.5
36	3	0.50	0.45	8.0	2.5
37	3	0.50	0.45	8.0	2.5
38	3	0.50	0.45	8.0	2.5
39	3	0.50	0.44	8.0	2.5
40	2	0.50	0.44	8.0	2.5
41	2	0.50	0.44	8.0	2.5
42	2	0.50	0.44	8.0	2.5
43	2	0.50	0.44	8.0	2.5
44	2	0.50	0.44	8.0	2.5
45	2	0.25	0.24	8.0	2.5
46	2	0.25	0.24	8.0	2.5
47	2	0.25	0.24	8.0	2.5
48	2	0.25	0.24	8.0	2.5
49	2	0.25	0.24	8.0	2.5

(当初)

路線名	川崎国見山線 池田工区	事業名	R6三林 林間川崎国見山線池田三好市 道路工事(河川非連続型)
林道区分	森林基幹道	級別区分	第2種1級 設計速度 20km/h
年 度	令和 6 年度	施工主体	徳 島 県
名 称	土工定規図	3 葉中	1 番
施工地	三好市 池田町 川崎		
縮 尺	1/50	図面番号	16
審表者	設計者		
測 点			

重力式擁壁  
S=1/100

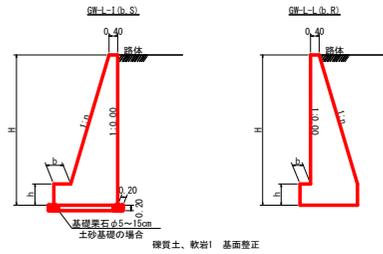


硬質土、軟岩! 基礎整正

H	区分	種別	a	b	h
2.00	b	S	0.15	300	400
2.00	b	R	0.15	300	400
2.50	b	S	0.20	300	500
2.50	b	R	0.15	300	500
2.50	b	S	0.20	300	500
3.00	b	R	0.20	300	500
3.50	b	S	0.20	400	600
3.50	b	R	0.20	300	500
3.50	b	S	0.25	450	600
4.00	b	R	0.20	350	500
4.50	b	S	0.25	450	700
4.50	b	R	0.25	350	500
5.00	b	R	0.25	350	600
5.50	b	S	0.30	450	800
5.50	b	R	0.25	400	700
6.00	b	R	0.25	400	800
6.50	b	S	0.30	450	800
6.50	b	R	0.25	400	900
7.00	b	S	0.30	450	800
7.00	b	R	0.25	550	1000
7.50	b	S	0.30	450	800
7.50	b	R	0.25	600	1100
8.00	b	S	0.30	450	800
8.00	b	R	0.25	650	1200


H	区分	種別	a	b	h
2.00	b	S	0.20	300	300
2.00	b	R	0.20	300	300
2.50	b	S	0.25	350	500
2.50	b	R	0.25	300	300
2.50	b	S	0.30	350	500
3.00	b	R	0.30	300	500
3.50	b	S	0.30	450	600
3.50	b	R	0.30	300	500
3.50	b	S	0.30	500	700
4.00	b	R	0.30	350	600
4.50	b	S	0.30	600	900
4.50	b	R	0.30	400	700
4.50	b	S	0.35	600	1000
5.00	b	R	0.30	400	800
5.50	b	S	0.35	600	1100
5.50	b	R	0.30	450	900
6.00	b	S	0.35	650	1200
6.00	b	R	0.35	500	1000
6.50	b	S	0.35	700	1300
6.50	b	R	0.35	500	1100
7.00	b	S	0.40	700	1300
7.00	b	R	0.35	500	1200
7.50	b	S	0.40	700	1300
7.50	b	R	0.40	550	1200
8.00	b	S	0.40	750	1400
8.00	b	R	0.40	550	1200

視線誘導標識工  
S=1/25

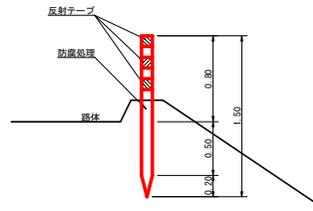



注: 設置間隔は2~5mとする

ガードレール補強鉄筋詳細図  
S=1/25

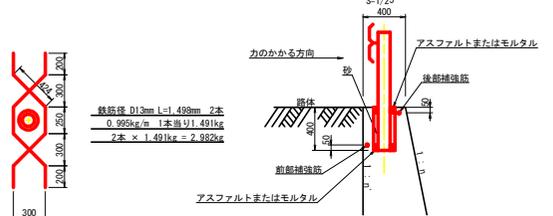


鉄筋径 D13mm L=1,499mm 2本  
0.992kg/m 1本重り1,491kg  
2本 × 1.491kg = 2.982kg

丸木伏工  
S=1/25

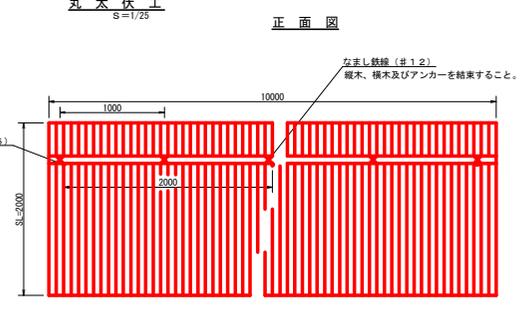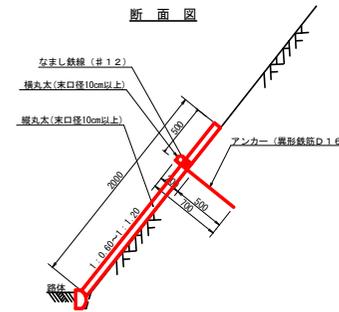

注: 縦丸木間の間隔は3cm以内とする。


数量表		1.0cm当り	
項目	種別・寸法	数量	単位
杉横丸木	東口10.0cm×長4.0m	37.0	本
杉縦丸木	東口10.0cm×長4.0m	2.5	本
アンカー	SD295A D16 L=700mm	5.0	本
なまし鉄線	#12	1.0	0.0箇所

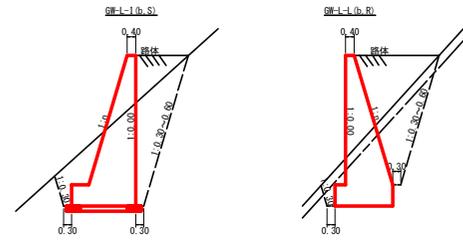


丸木筋工 (2本筋) L=80m  
S=1/20

側面図

横木 (深6~15cm×長2.0m) 1.0本  
縦木 (深6~15cm×長0.6m) 1.5本  
鉄線 (なまし #12) 1.0本

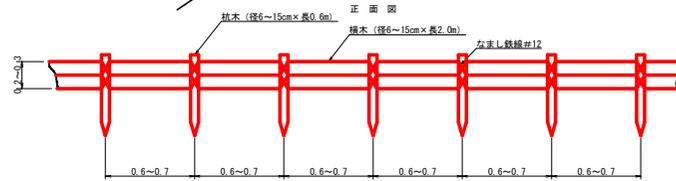

仮設落石防護柵 L=180m  
S=1/50

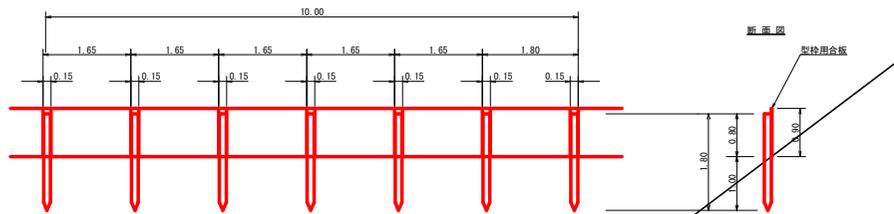

10cm当り  
横木 杉丸木東口径10cm×長1.8m (打込深1.0m) 6本  
此柵 コンクリート型枠用合板 (1,800×900×12mm 2回使用) 6本

(当初)			
路線名	川崎関見山線 池田工区	事業名	R6三林 林間川崎関見山線池田三好市 間接工事 (国いず海産型)
林道区分	森林基幹道	級別区分	第2種1級 設計速度 2.0KM/H
年度	令和 6 年度	施工主体	徳島県
名称	土工定期図	3 葉中	2 番
施工地	三好市 池田町 川崎		
縮尺	1/200	図面番号	17
審表者		設計者	
測点			




求面積

地番	三好市池田町川崎字羽広 136-1			
序号	横径	高さ	面積	
1	19.1	3.8	36.28	
2	17.2	3.7	31.82	
3	18.1	10.8	97.72	
4	18.1	7.7	69.89	
5	18.8	10.5	104.84	
6	19.8	6.7	66.33	
7	22.4	7.5	84.70	
8	23.4	6.4	77.22	
9	25.0	6.0	75.00	
10	25.4	6.3	80.01	
11	25.4	6.0	76.26	
12	24.1	4.5	54.22	
13	18.2	5.7	51.81	
14	17.0	5.1	43.35	
15	16.4	5.6	43.92	
16	17.0	6.4	57.76	
17	19.2	5.2	51.76	
18	20.1	7.1	71.37	
19	20.1	2.5	25.13	
20	18.8	3.1	36.45	
21	19.8	3.8	37.62	
22	17.7	5.8	51.35	
23	17.7	4.9	42.45	
24	17.2	6.5	69.38	
25	17.2	6.7	57.62	
26	17.5	2.4	21.00	
27	17.5	5.1	44.63	
28	19.2	9.4	90.72	
29	19.2	4.5	42.42	
30	19.8	11.4	113.42	
31	21.4	7.1	76.96	
32	21.4	3.0	32.40	
33	17.7	3.1	27.44	
34	21.2	8.3	88.46	
35	23.0	13.5	195.25	
36	24.2	7.8	94.64	
37	24.2	6.4	79.36	
38	20.4	9.8	100.96	
39	20.4	8.1	89.41	
40	20.3	9.2	93.36	
41	20.2	9.5	96.45	
42	22.7	9.7	110.65	
43	22.7	10.7	121.41	
44	22.4	8.4	98.32	
45	22.4	7.2	84.24	
46	29.3	14.0	205.10	
47	29.3	12.1	200.71	
48	27.0	10.2	123.50	
49	24.0	11.0	144.00	
50	24.4	11.8	146.88	
51	24.4	12.8	156.16	
52	22.2	11.0	139.20	
53	21.0	11.0	132.00	
54	21.0	11.0	132.00	
91	14.9	1.8	13.41	
92	17.1	7.4	96.86	
93	8.2	4.5	29.70	
94	12.4	6.3	39.06	
95	12.4	1.8	8.32	
合計			802.02	

求面積

地番	三好市池田町川崎字羽広 136-1			
序号	横径	高さ	面積	
a	17.4	7.8	68.72	
b	18.2	8.5	43.22	
c	22.1	10.4	122.22	
d	22.1	8.4	96.18	
e	22.6	12.2	139.08	
f	18.2	8.2	76.64	
g	18.8	7.0	65.96	
h	8.2	2.8	12.56	
合計			624.14	

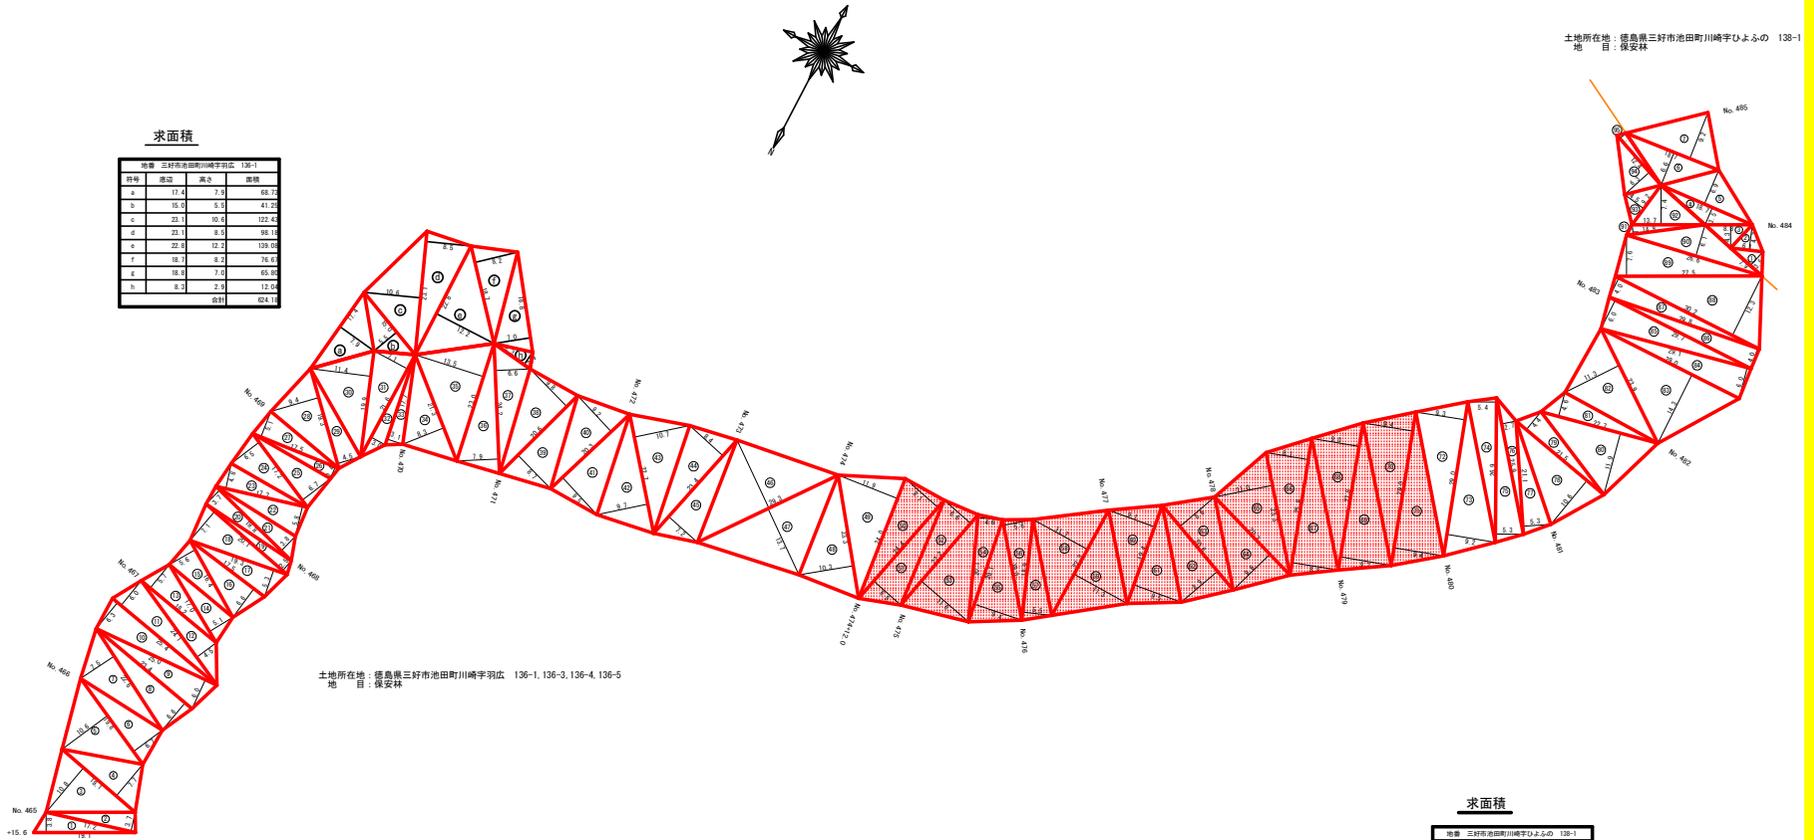

土地所在地: 徳島県三好市池田町川崎字ひよふの 138-1  
地 目: 保安林

土地所在地: 徳島県三好市池田町川崎字羽広 136-1, 136-3, 136-4, 136-5  
地 目: 保安林

求面積

地番	三好市池田町川崎字ひよふの 138-1			
序号	横径	高さ	面積	
1	7.4	2.8	13.28	
2	6.4	4.2	16.24	
3	8.4	4.5	18.90	
4	18.2	3.4	32.73	
5	18.2	6.4	64.52	
6	18.2	6.6	67.75	
7	18.2	9.2	86.62	
合計			239.04	

2222.94m2

枝条片付け 2222.94m2

路線名	川崎岡見山線 池田工区	事業名	第6三林 林間川崎岡見山線池田三好市 建設工事 (河川工事等除外)
林道区分	森林基幹道	線別区分	第2種1級 設計速度 20KM/h
年度	令和 6 年度	施工主体	徳島県
名称	丈量図面	1 葉中	1 番
施工地	三好市 池田町 川崎		
縮尺	1/500	図面番号	19
審査者	設計者		
測点	NO.464-15.6 ~ NO.485		